


区域位置及四邻外部距离图 1:5000


图例:




人数不大于50人的零散住户

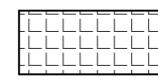

人数大于50人的居民点

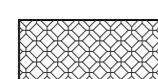

其他单位

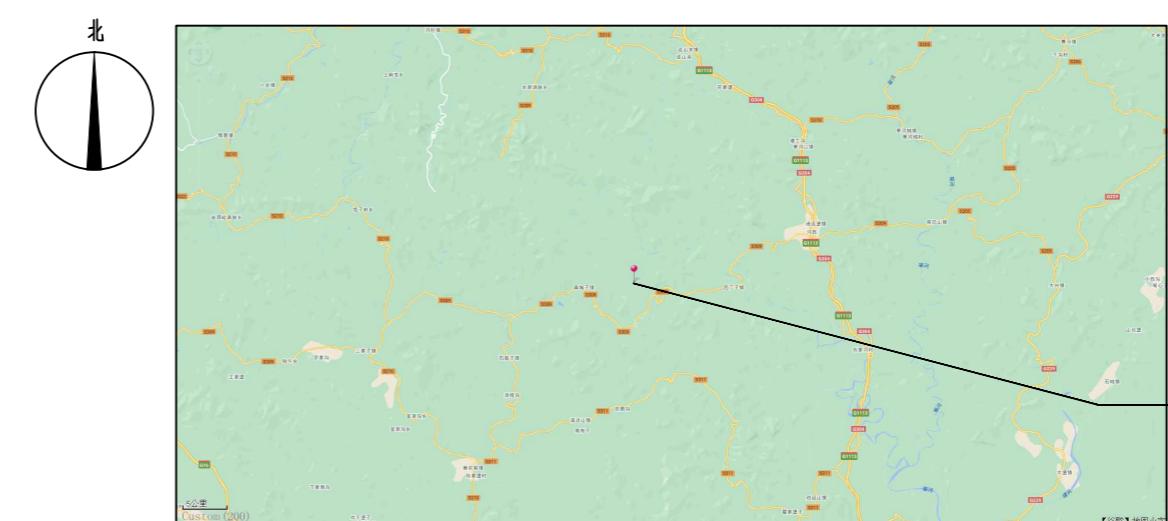

项目位置图


项目坐标: 经度 g123.68781567,
纬度40.73860807

炸药库的规范外部距离及实际距离 (5000KG)					
序号	项目	规范规定距离 (m)	实际距离 (m)	实际情况	备注
1	人数大于50人的居民点边缘、企业住宅区建筑物边缘、其他单位围墙	R1=300	>310	北面、东北有人数大于50人的居民点 东面、东南面、西南面、西北面、西面有其他单位	满足规范规定
2	人数不大于50人的零散住户边缘	R2=180	>430	西北面、东北有人数不大于50人的零散住户	满足规范规定
3	三级公路、通航汽轮的河流航道、铁路支线	R3=170	无	周边无相关项目	满足规范规定
4	二级(含)以上公路、国家铁路	R4=225	无	周边无相关项目	满足规范规定
5	高压输电线 (500KV)	R5=R10=600	无	周边无相关项目	满足规范规定
6	高压输电线 (330KV)	R6=570	无	周边无相关项目	满足规范规定
7	高压输电线 (220KV)	R7=540	无	周边无相关项目	满足规范规定
8	高压输电线 (110KV)	R8=200	>430	北面有110KV高压输电线	满足规范规定
9	高压输电线 (35KV)	R9=120	无	周边无相关项目	满足规范规定
10	人数不大于10万人的城镇规划边缘 国家或省级文物保护区 铁路车站	R10=R5=600	无	周边无相关项目	满足规范规定
11	人数大于10万人的城镇规划边缘	R11=900	无	周边无相关项目	满足规范规定

注: 外部实际距离为四邻项目边缘至炸药库最近外墙面的距离。

设计说明:

- 本图根据甲方提供的地形图、委托书及已征用地范围内进行设计。
- 本设计方案可作为向各级管理部门审核批准文件之一，也可作为安全预评价的文件之一；
- 本设计主要执行《小型民用爆炸物品储存库安全规范》(GA 838—2009)及国家相关规范；
- 外部四邻主要项目距本库区的实际距离由相关技术人员现场实测及卫星图测量确定；
- 甲方应与当地有关部门协调，在规定距离内不得批准进行相关项目的建设；
- 根据甲方对民爆物品使用量的要求，炸药库设计计算药量为5000kg，可储存炸药量5吨；雷管设计计算药量为20kg(折合2万发)；
- 施工区露天爆破作业点边缘距本民爆仓库的距离应大于300米；
- 室外20KV及以下的高压线路为架空线路时，架空线路的轴线与1.1级、1.2级危险性建筑物水平距离不应小于电杆档距的三分之二，且不应小于35米；
- 本民爆物品仓库的设计合理使用年限为25年；
- 图中尺寸单位为米；
- 本库区地址：辽宁省丹东市凤城市青城子镇杨树村，距凤城市边缘XX公里，距青城子镇边缘XX公里。

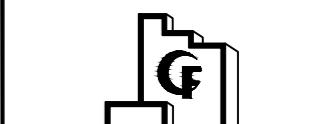

云南国防科技工业工程设计有限公司
YUNNAN DESIGN CO., LTD FOR
DEFENSE-RELATED SCIENCE, TECHNOLOGY AND INDUSTRY

审查专用章:
Special seal for review

未经施工图审查合格不得施工

出图章:
ONADRI PROJECT SEAL

本图没加盖单位出图章无效

注册执业章:
REGISTERED SEAL

二维码:
QR CODE
无本公司专属二维码图纸均属盗用

备注:
NOTE

建设单位:
CLIENT
丹东丹银矿冶有限责任公司

项目名称:
PROJECT NAME
丹东丹银矿冶有限责任公司
辽宁省丹东市凤城市青城子镇杨树村民用爆炸物品储存库

子项目:
SUB PROJECT

图名:
DRAWING TITLE
区域位置及四邻外部距离图

业务号:
PROJECT No.
2022MB-OXX

项目负责人:
PROJECT DIRECTOR
丁小虎

审定人:
AUTHORIZED BY
张乐

审核人:
EXAMINED BY
丁小虎

专业负责人:
DISCIPLINE RESPONSIBLE BY
丁小虎

校对人:
CHECKED BY
张义成

设计人:
DESIGNED BY
杨丽梅

阶段:
STATUS
方案图


专业:
DISCIPLINE
建筑

比例:
SCALE
详图

日期:
DATE
2022.11

图号:
DRAWING NO.
FA-2022011100010001-02

本图未经我公司书面同意不得复印撕抄

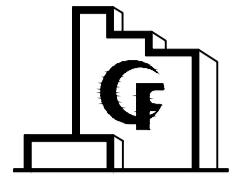

云南国防科技工业设计有限公司
YUNNAN DESIGN CO., LTD FOR
DEFENSE-RELATED SCIENCE, TECHNOLOGY AND INDUSTRY

审查专用章:
Special seal for review

未经施工图审查合格不得施工

出图章:
CNAUDI PROJECT SEAL


本图未加盖单位出图章无效

注册执业章:
REGISTERED SEAL

二维码:
QR.CODE

无本公司专属二维码图纸均属盗用

备注:
NOTE

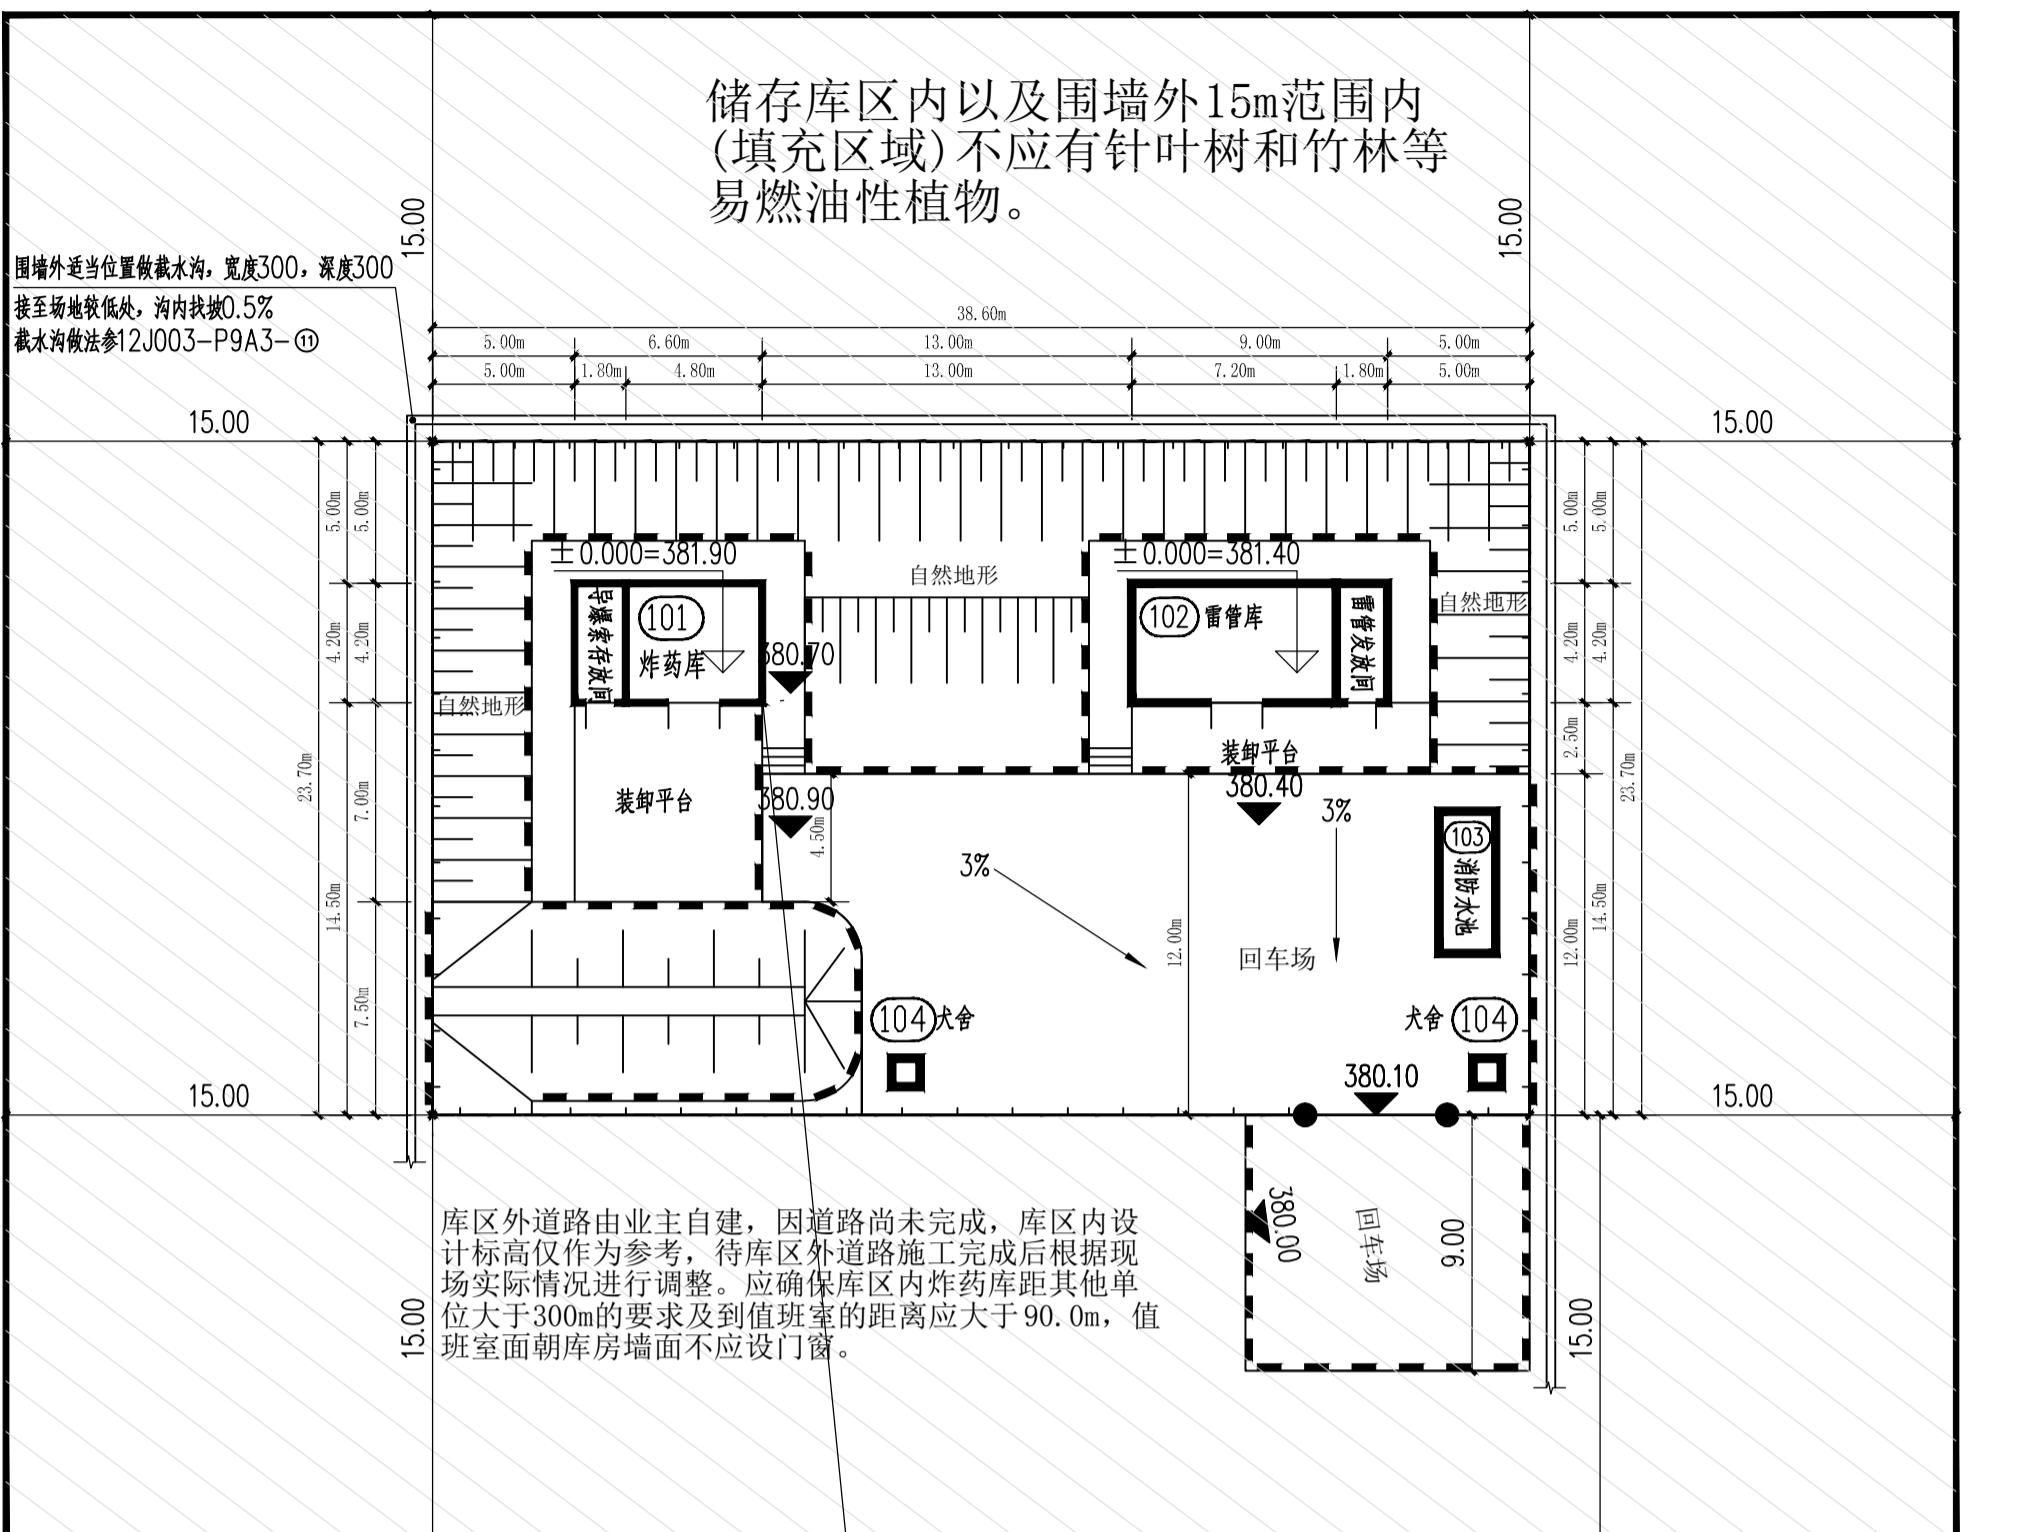

总平面布置图 1:250

设计说明:

- 1、本图根据甲方提供的地形图、委托书及已征用地范围内进行设计。
- 2、本设计方案可作为向各级管理部门审核批准文件之一，也可作为安全预评价的文件之一；
- 3、本设计主要执行《小型民用爆炸物品储存库安全规范》(GA 838—2009)及国家相关规范；
- 4、本库房设计合理使用年限为25年；
- 5、值班室位置可根据现场实际地形情况现场确定，距炸药库大于90米；
- 6、围墙布置可由甲方结合实际地形适当调整，但储存库区四周应设密实围墙，围墙到最近储存库墙角的距离不宜小于5米，围墙高度不应小于2.5米，墙顶应有防攀越措施。
- 7、开挖边坡高度若高于库房屋檐0.5米，宽度大于高度的1.5倍，则边坡可作为防护屏障；
- 8、消防水池由甲方根据实际情况修建，水量不小于15m³，具体位置可根据现场实际情况作适当调整，应设手抬移动消防水泵，使其消防水枪出水水柱不小于10m；
- 9、库区内不得产生明火，不得从事生火做饭等生活活动。
- 10、开挖后的边坡若相对较稳定，可根据不同情况另行确定边坡处理方案；
- 11、库区内道路及回车场表面应平整，储存库区内运输主干道纵坡不宜大于6%；回车场坡度不大于3%；
- 12、库区外道路由甲方自行改造，应满足运输要求；
- 13、储存库门口8m范围内不应有枯草等易燃物，储存库区内以及围墙外15m范围内不应有针叶树和竹林等易燃油性植物。储存库区内不应堆放易燃物和种植高棵植物，草原和森林地区的储存库周围宜修筑防火沟渠。空地可进行绿化，可种植四季常绿无油性的低矮阔叶树及草坪。
- 14、回填的场地需夯实，以免下陷影响使用；
- 15、库房门外设2.5米装卸作业区，车辆应停放在装卸作业区外。
- 16、建库位置进行开挖，挖的土方即可堆填土堤，凡无建构建筑物处均尽量不开挖回填，以保持自然地形及植被。
- 17、本库区用地范围由甲方实地放线定位，如有变化应及时与设计人员联系调整。
- 18、库区内回车场可适当硬化并保持平整。
- 19、室外20KV及以下的高压线路为架空线路时，架空线路的轴线与1.1级、1.2级危险性建筑物水平距离不应小于电杆档距的三分之二，且不应小于35米；
- 20、施工区露天爆破作业点边缘距本民爆仓库的距离应大于300米；
- 21、禁止电气线路跨越储存库。
- 22、图中尺寸单位为米。

建筑物一览表								
序号	编号	名称	计算储量	贮存量	危险等级	建筑面积(m²)	尺寸m(长X宽X高)	备注
1	(101)	炸药库 导爆索存放间	5000kg 0~20000m	炸药5~4.76吨 0~20000m	1.1 1.1	33.03 +1.8X4.2X3.0	4.8X4.2X3.0 +1.8X4.2X3.0	新建地面库,单层砌体结构
2	(102)	雷管库 雷管发放间	20kg 0~1000发	2~1.9万发 0~1000发	1.1	41.03	7.2X4.2X3.0 +1.8X4.2X3.0	新建地面库,单层砌体结构
3	(103)	消防水池					5X2X2.3	
4	(104)	大舍						简易棚 自建
5	(105)	值班室				42.39	10.8X3.6X2.7	新建单层砖体结构
6	(106)	附属工程						围墙大门挡墙土堤回车场

注：发放间及存放间储量应合在库房储量中，即库房储量应包含发放间及存放间储量。导爆索按12g/m计算。


库区主要经济技术指标						
库区总用地面积(围墙内用地面积)		914.82m²(减1.37亩)				
建筑物占地面积		82.84m²				
建筑物建筑面积		82.84m²				
计容积率建筑面积		71.40m²				
其中						
炸药库建筑面积		30.37m²				
雷管库建筑面积		41.03m²				
消防水池建筑面积		11.44m²				
道路回车场占地面积		544.81m²				
防护土堤及空地面积		1220.09m²				
围墙长度		300.0m				
建筑密度		9.06%				
容积率		0.078				

注：本指标不含值班室
由于民爆行业相关规定对安全方面的相关规定，
库房之间、库房与围墙之间均有最小允许距离的要求。
因此主要经济技术指标与一般工业及民用建筑工程有较大区别。


规范最小允许距离及实际设计距离表			
规定最小距离(m)	(102)雷管库 1.1级20kg	(105)值班室	备注
实际设计距离(m)	1.1级20kg		
(101)炸药库 1.1级5000kg	12.0	90	
	13.0	>90	值班室面朝库房墙面不应设门窗
(102)雷管库 1.1级20kg		20	
		>20	

注：炸药库与雷管库之间设置防护土堤、炸药库与值班室之间设置防护土堤设计距离满足《小型民用爆炸物品储存库安全规范》(GA 838—2009)要求。

库房标高统计表				
项目	室内标高	绝对标高	回车场标高	室外标高
(101)炸药库	0.000	现场确定	-0.200	-0.200
(102)雷管库	0.000	现场确定	-0.200	-0.200

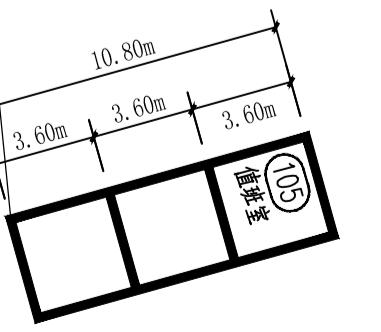


图例

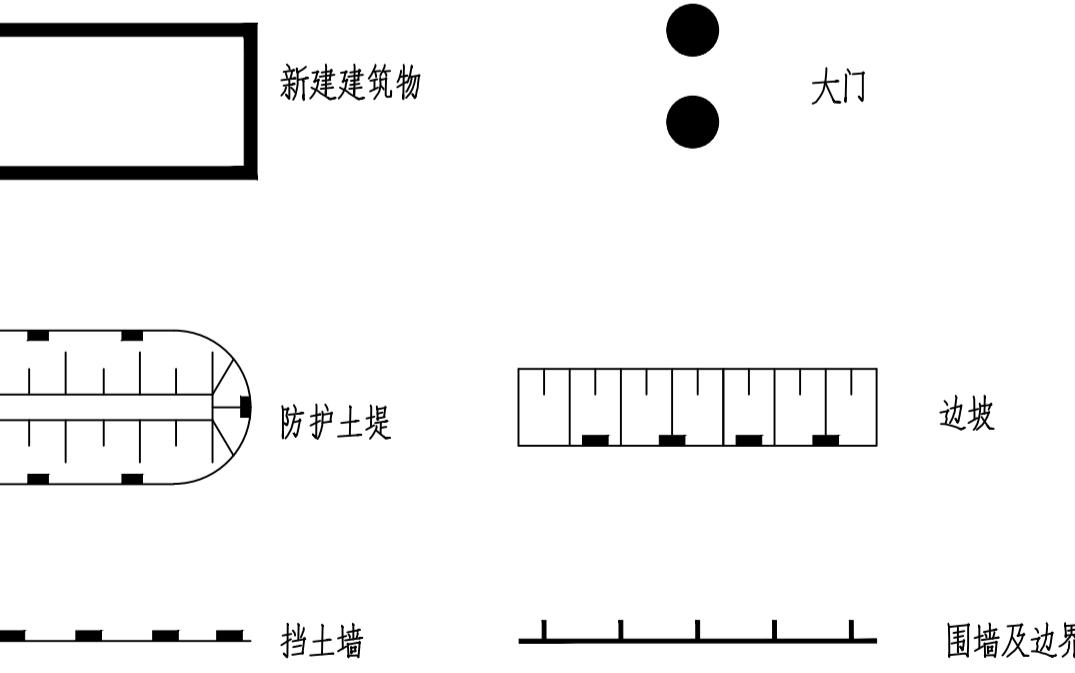

建设单位: CLIENT	丹东丹银矿冶有限责任公司
项目名称: PROJECT NAME	丹东丹银矿冶有限责任公司 辽宁省丹东市凤城市青城子镇杨树村民用爆炸物品储存库
子项目: SUB PROJECT	
图名: DRAWING TITLE	总平面布置图
业务号: PROJECT NO.	2022MB-0XX
项目负责人: PROJECT DIRECTOR	丁小虎
审定人: AUTORIZED BY	张乐
审核人: EXAMINED BY	丁小虎
专业负责人: DISCIPLINE RESPONSIBLE BY	丁小虎
校对人: CHECKED BY	张义成
设计人: DESIGNED BY	杨丽梅
阶段: STATUS	方案图
比例: SCALE	详图
日期: DATE	2022.11
图号: DRAWING NO.	FA-2022MB-0XX-02

本图未经我公司书面同意不得复印抄



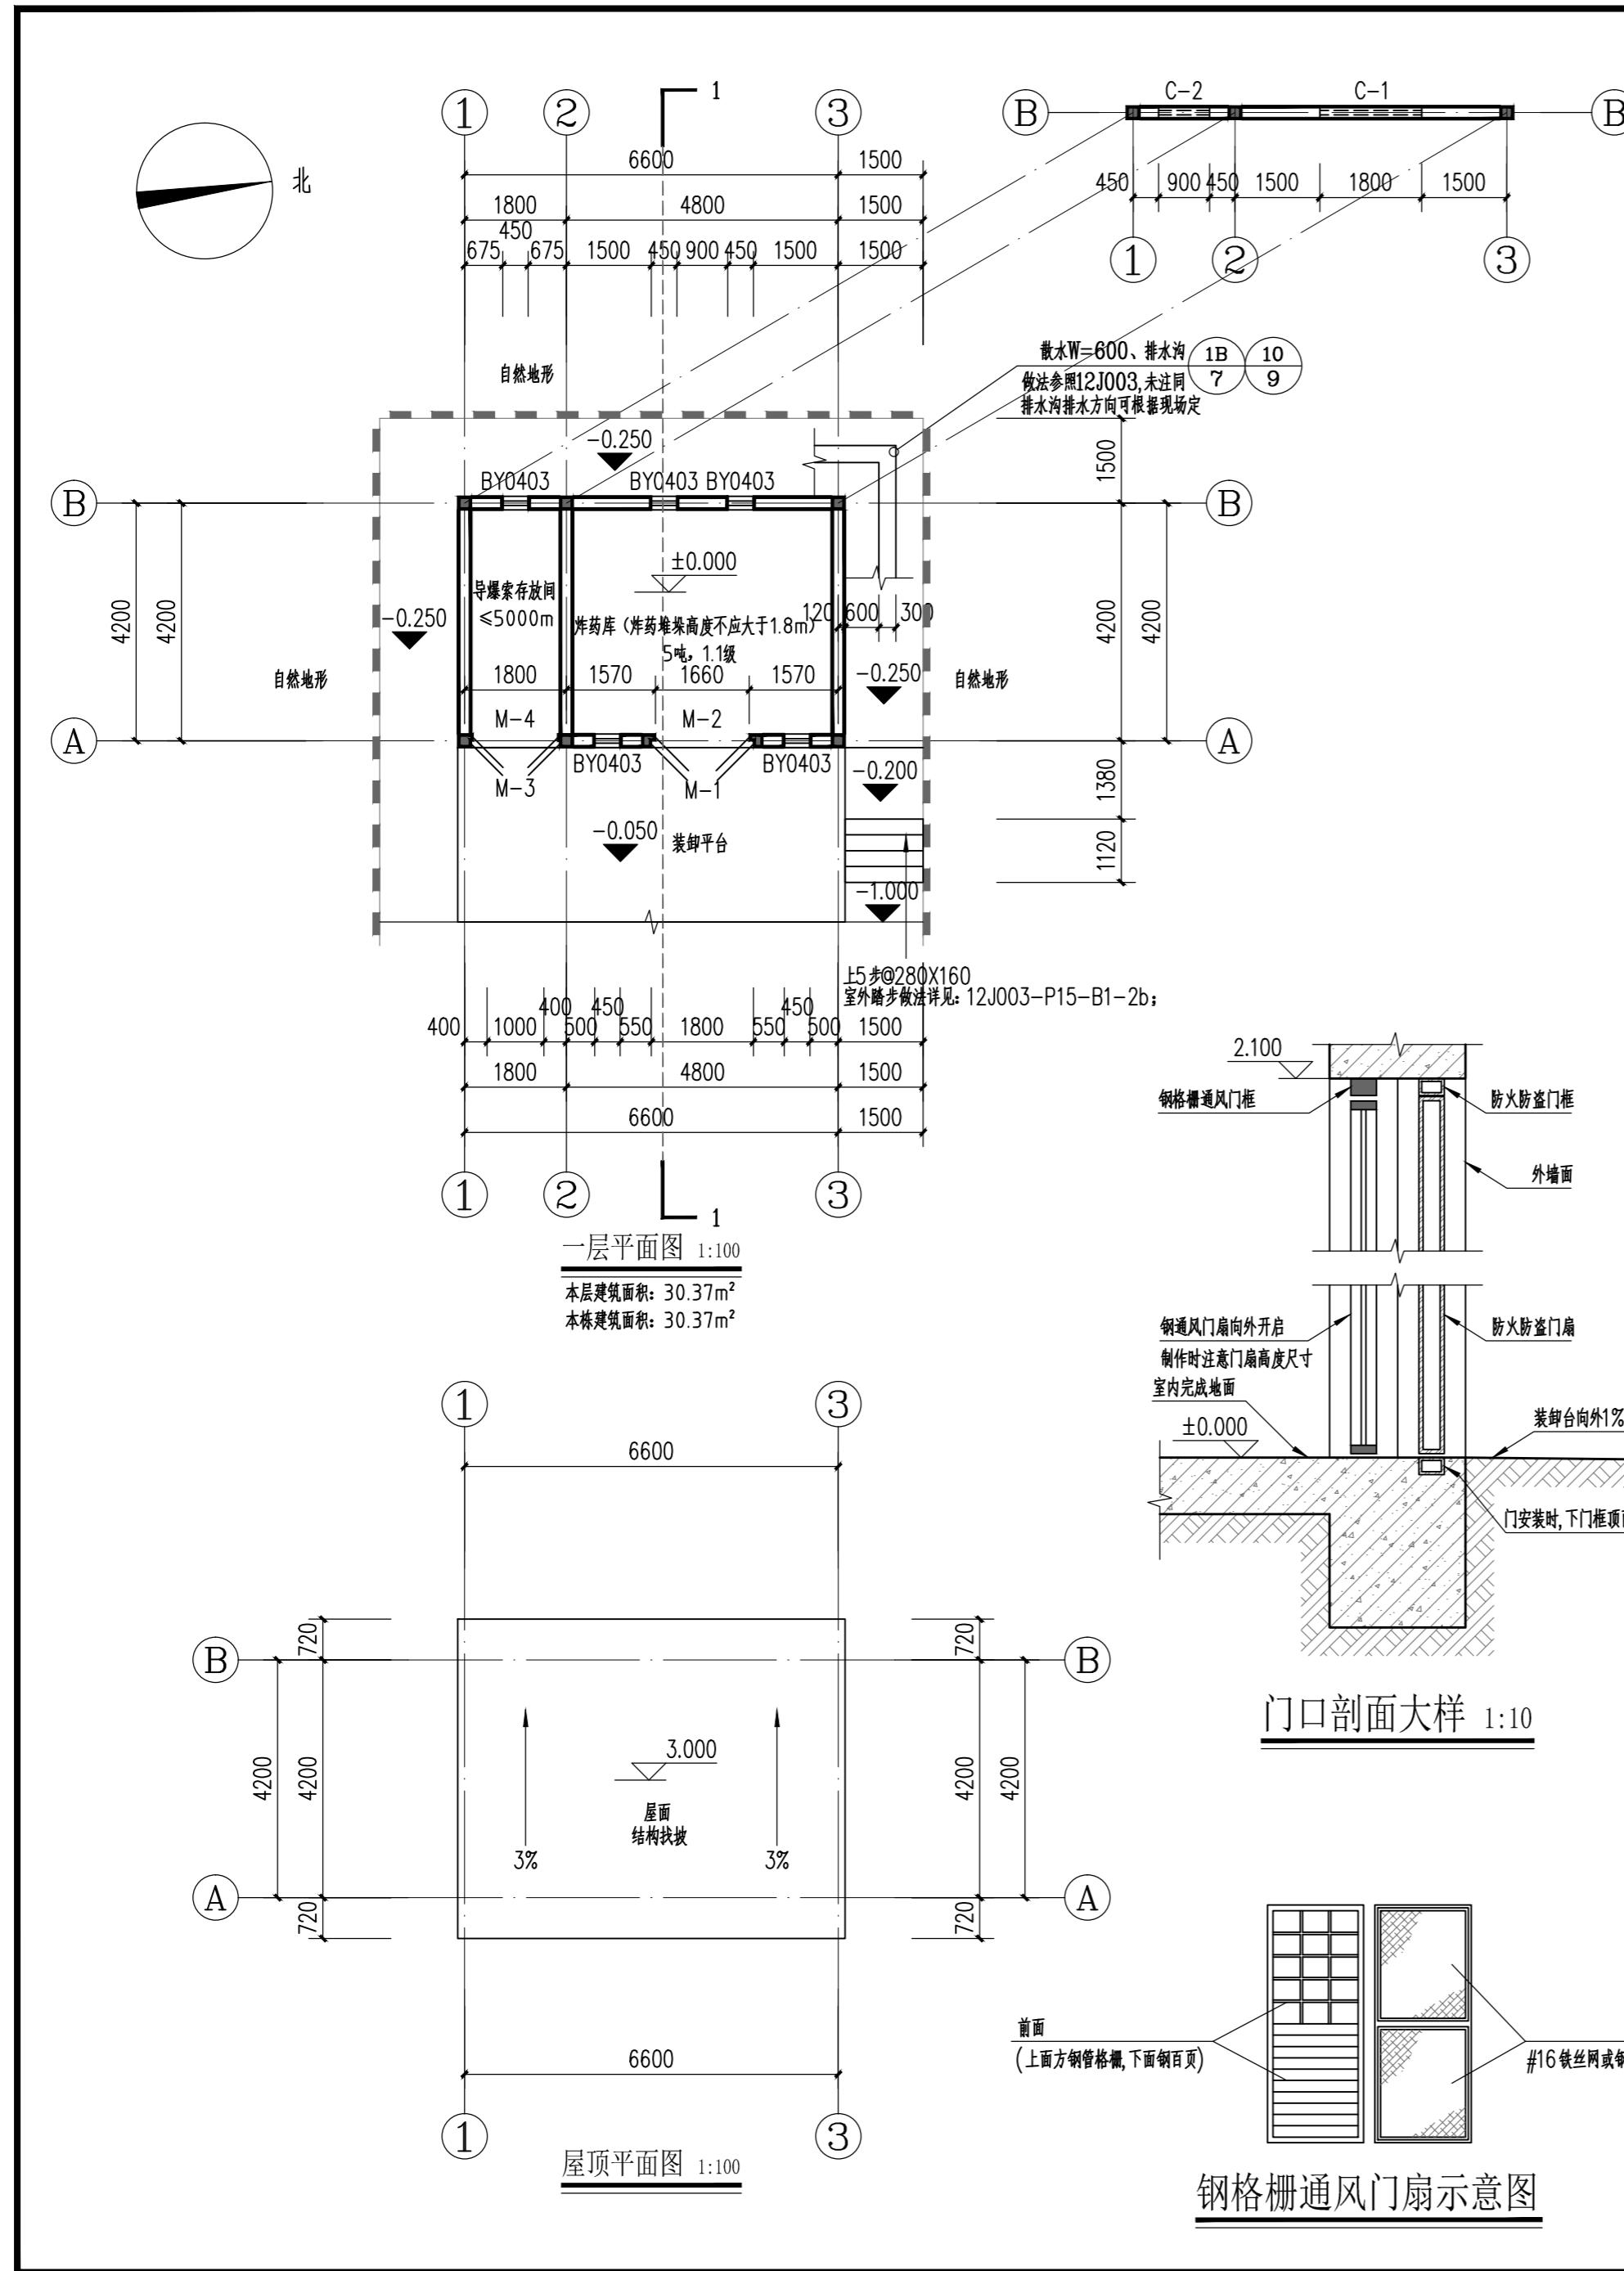

建筑设计说明

一、本设计库房炸药设计计算药量为5000kg (储存量5吨)，危险等级为1.1级。安全等级二级，耐火等级为二级；建筑层数：1层；建筑高度：4.0m (建筑入口地坪至屋面)。

二、本设计主要执行《小型民用爆炸物品储存库安全规范》(GA 838-2009)、《建筑设计防火规范》(GB50016-2014) (2018版) 及国家现行有关规范；

三、本工程建筑面积30.37m²，单层砌体结构，6度抗震设防，抗震设防类别：重点设防，设计合理使用年限为25年；

四、工程外装修详立面图；屋面防水等级为Ⅱ级；

五、墙体：1、除特别注明外，墙体采用240厚混凝土普通实心砖（或当地建设主管部门批准使用的其它砖）。2、墙身防潮：水平防潮层：砖砌体在室内地坪±0.00以下60mm处做20厚1:2防水水泥砂浆防潮层（加3~5%防水剂）。垂直防潮层：当室内墙身两侧地面有高差时，在邻土的一侧做20厚1:2防水水泥砂浆防潮层，以保证防潮层的连续性。当防潮层部位遇有钢筋混凝土基础梁或圈梁时，可不另做防潮层。凡砌块墙体与钢筋砼梁、柱接缝处均加设300宽耐碱玻纤网格布，以防墙体开裂。砌体配筋及其与柱的连接构造详见结施图。

六、工程内装修：

1、地面：40厚不发火水泥砂浆地面，详12J304, P107-DE4；
2、踢脚板：不发火水泥石屑150高：详12J304, P181-①；
3、墙面：双飞粉墙面，做法详13J502-1, P35-B04-②；。
4、顶棚：双飞粉顶棚，做法详13J502-1, P35-④；。
5、外墙装修颜色见建筑施工图标注，外墙防水涂料墙面，做法详见10J121, PA-1-A1型；
6、门和窗百页通风均刷防锈漆二道，浅灰色调和漆三道。

七、通风口内设置木质推拉活动防护板，面刷防火涂料。

八、库房位置及高程详总平面布置图。

九、库房内设温度计及湿度计，库房门口显要位置挂标牌（注明库房及产品名称、危险等级、计算药量、定员等）。

十、库房前设装卸作业区，运输车辆应停放在距库房外2.5米以外。

十一、装车台挡墙具体做法详见：12J003-P37-C5-B。

十二、装车台正面应设减震缓冲装置（可挂废旧汽车轮胎）。

云南国防科技工业工程设计有限公司
YUNNAN DESIGN CO., LTD FOR
DEFENSE-RELATED SCIENCE, TECHNOLOGY AND INDUSTRY

审查专用章:
Special seal for review

出图章:
CNAUDRI PROJECT SEAL

注册执业章:
REGISTERED SEAL

二维码:
QR.CODE

无本公司专属二维码图纸均属盗用

建设单位:
CLIENT 丹东丹银矿冶有限责任公司

项目名称:
PROJECT NAME 丹东丹银矿冶有限责任公司
辽宁省丹东市凤城市青城子镇杨树村民用爆炸物品储存库

子项目:
SUB PROJECT (101) 炸药库

图名:
DRAWING TITLE 平面图 设计说明 门窗表 大样详图

业务号:
PROJECT No. 2022MB-0XX

类型	设计编号	洞口尺寸(mm) 宽×高	数量(樘)		备注
			1	合计	

普通门

M-1	1800X2100	1	1	甲级防火防盗钢板门，带暗锁及外挂明锁
M-2	1660X2100	1	1	百页通风钢板带纱，上半部为纱网亮子
M-3	1560X2100	1	1	甲级防火防盗钢板门，带暗锁及外挂明锁
M-4	1500X2100	1	1	百页通风钢板带纱，上半部为纱网亮子


普通窗

BY0403	450X300	300	5	5 钢百叶通风口，详大样图
C-1	1800X900	1800	1	白铝白玻推拉窗，外装防盗栏及纱网
C-2	900X900	1800	1	白铝白玻推拉窗，外装防盗栏及纱网


以上门窗及外露金属件均带相应配件及锁具，刷耐锈漆二度及灰色面漆二度；
窗内安装：窗外加30*4角钢框，Φ16@110钢板防盗栏，并能防鼠、鸟进入的钢板网及防蚊虫的不锈钢纱网；
钢板网网格尺寸不大于20mm*20mm，不锈钢纱网网格不大于1.5mm*1.5mm；
防火防盗门应由有资质的专业厂家生产的定型产品；
M-1, M-2不能设门槛，室内与室外地坪应设置成斜坡；

门窗表

C-1立面图 1:50 **C-2立面图 1:50** **BY0403立面图 1:50**

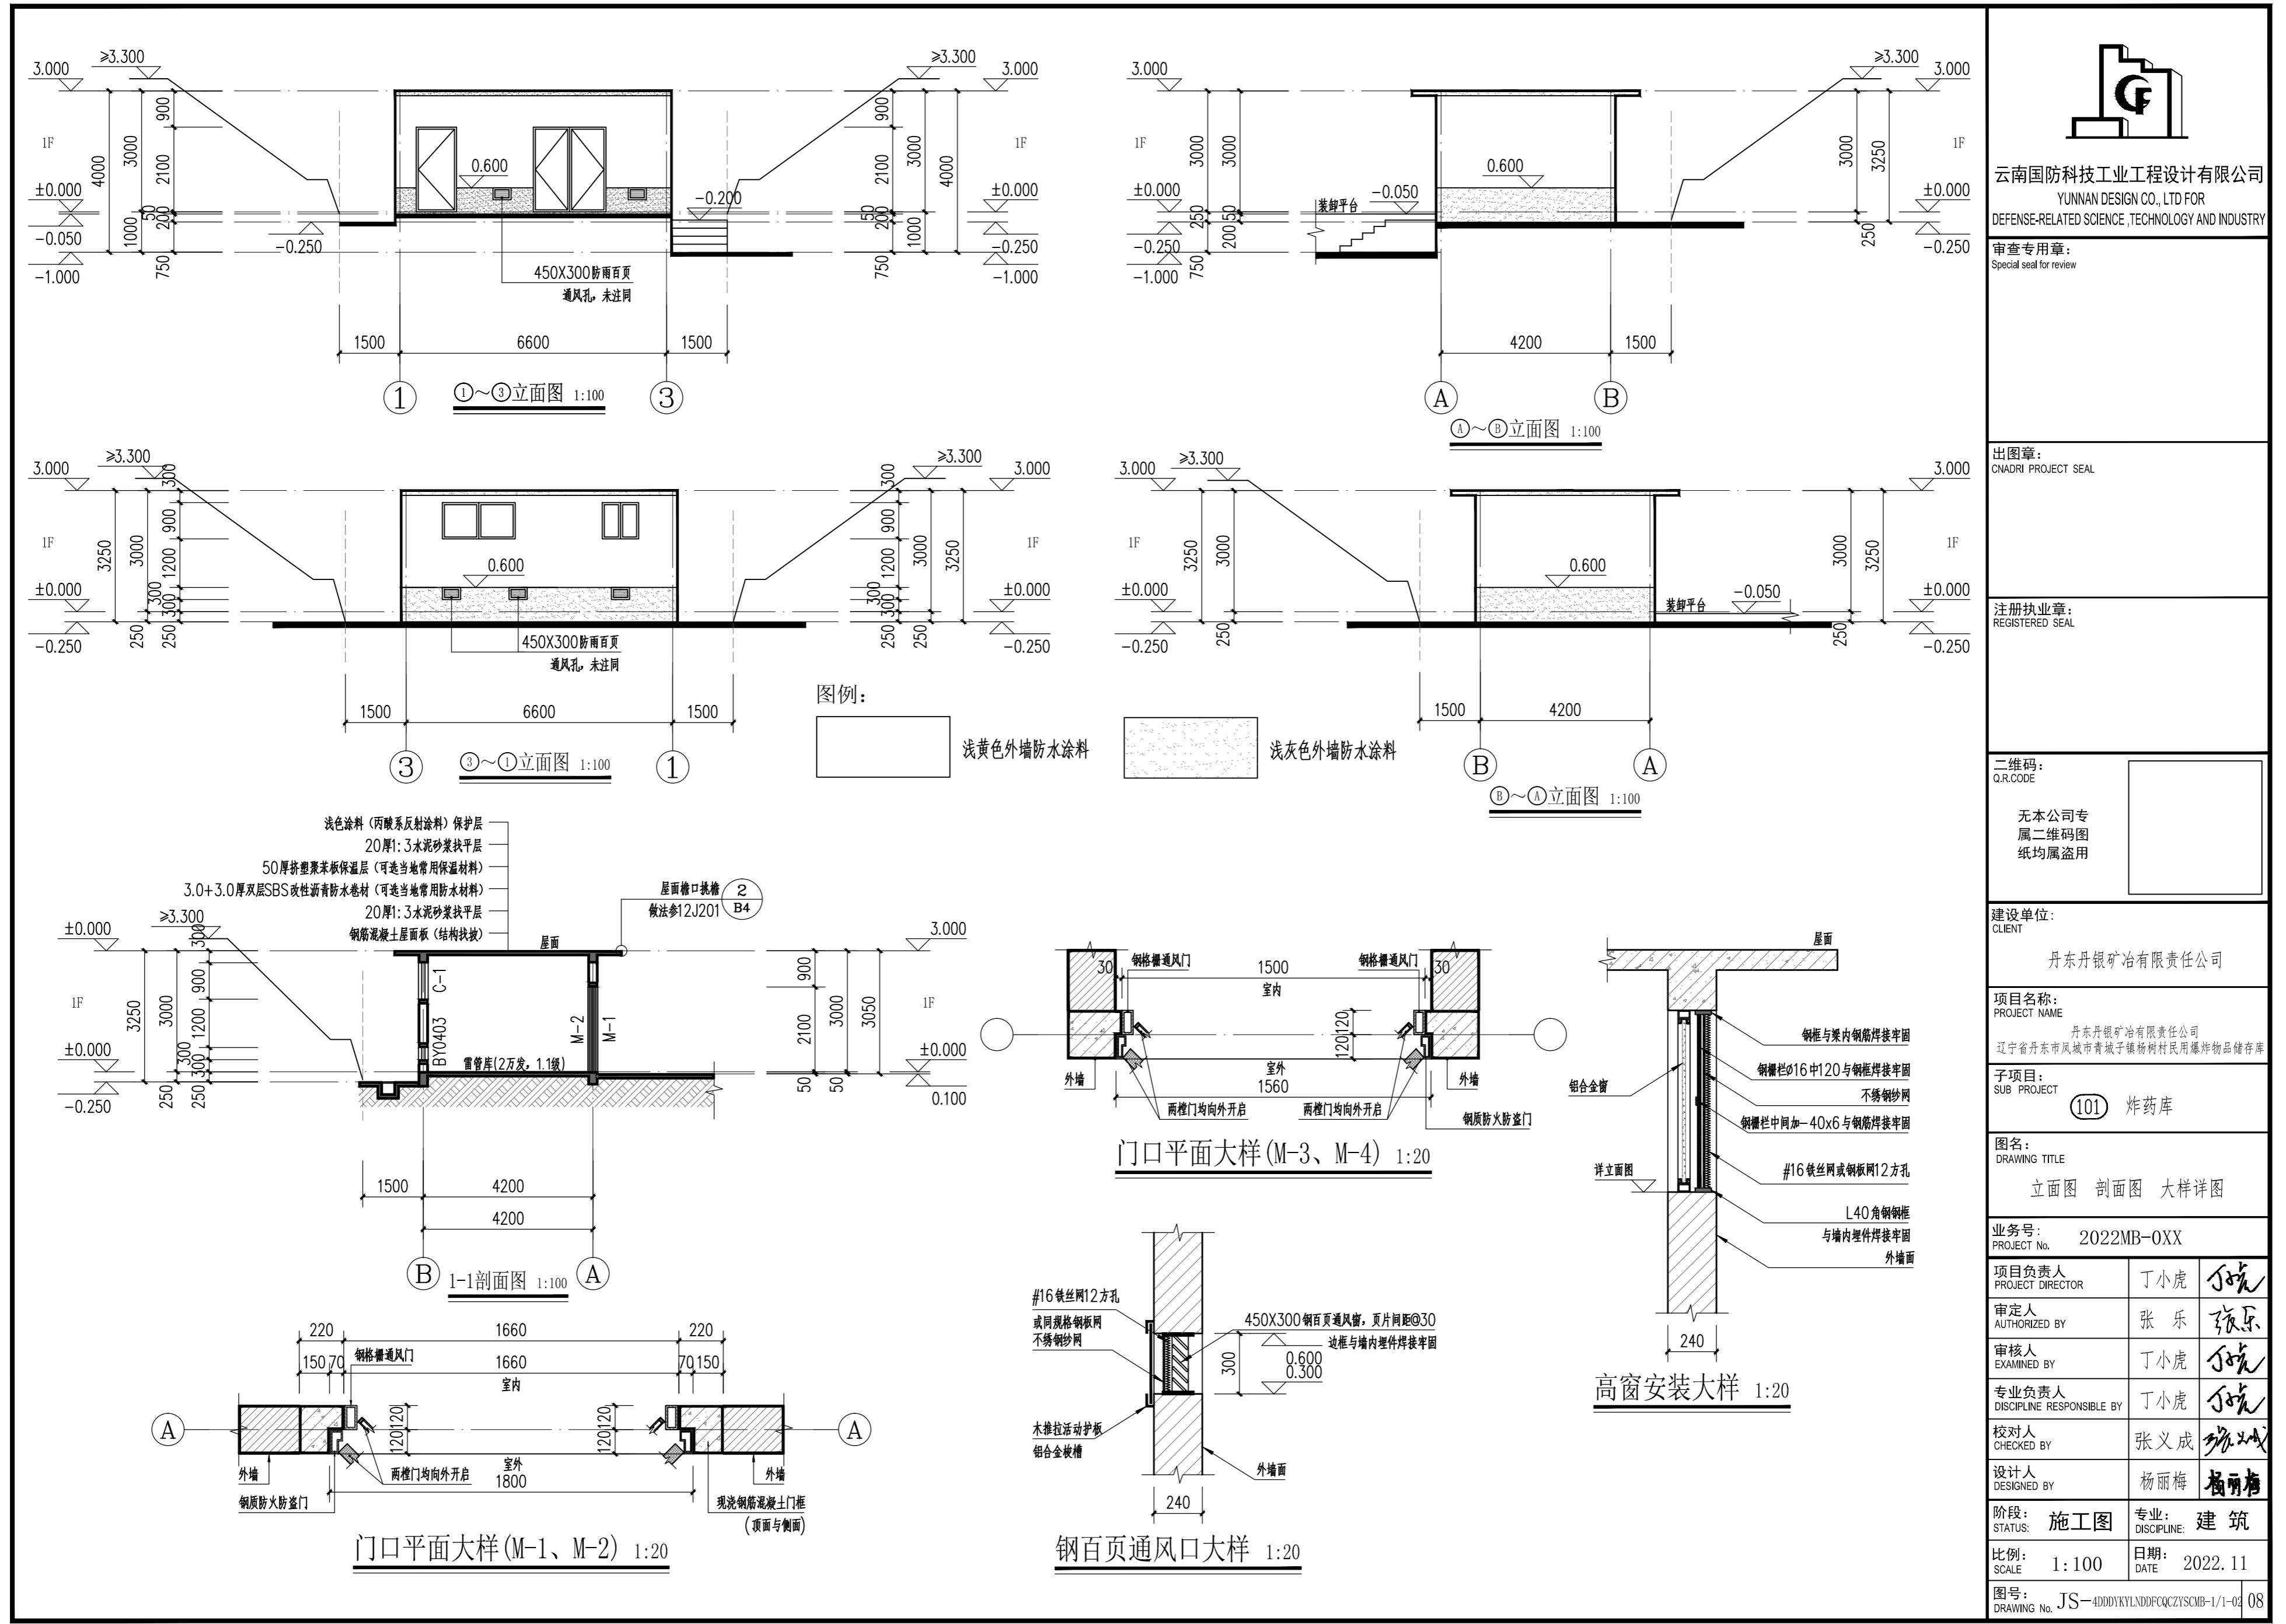

本图未经我公司书面同意不得复印搬抄

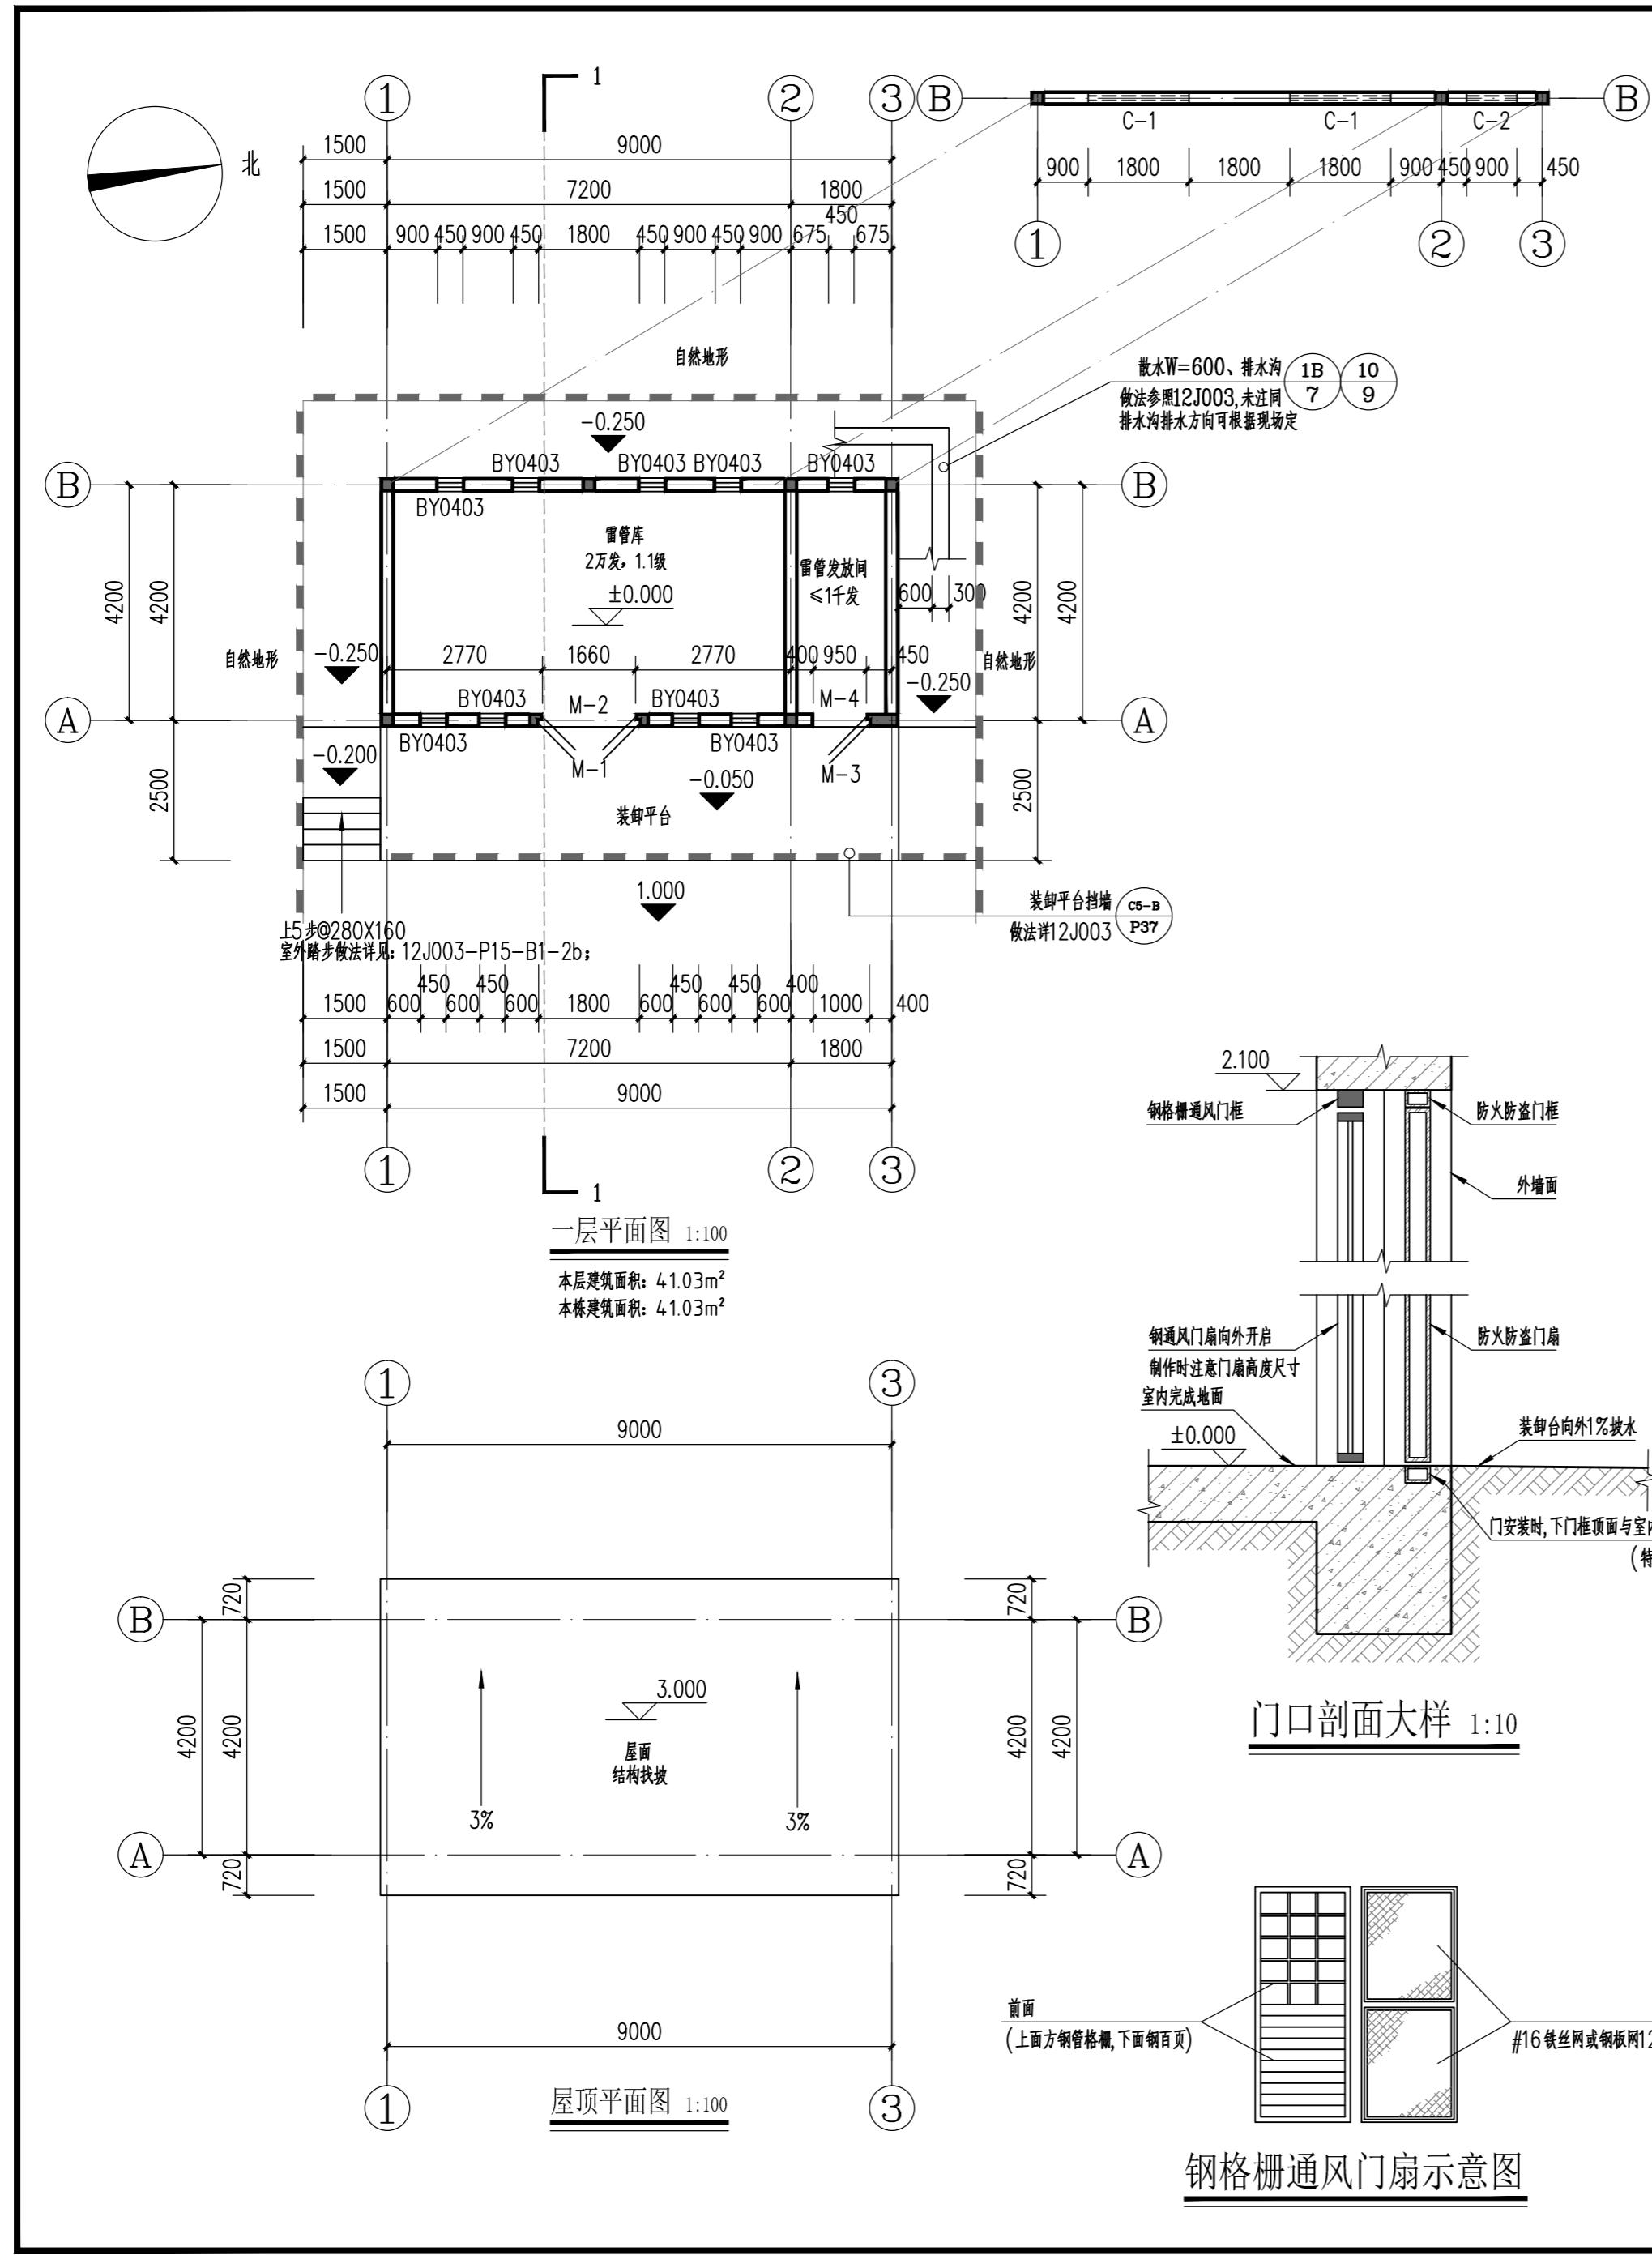

建筑设计说明

一、本设计库房炸药设计计算药量为5000kg (储存量5吨), 危险等级为1.1级, 导爆索存放间储存量20000m。安全等级二级, 耐火等级为二级; 建筑层数: 1层; 建筑高度: 4.0m (建筑出入口地坪至屋面)

二、本设计主要执行《小型民用爆炸物品储存库安全规范》(GA 838-2009)、《建筑设计防火规范》(GB50016-2014) (2018版) 及国家现行有关规范;

三、本工程建筑面积41.03m², 单层砌体结构, 6度抗震设防, 抗震设防类别: 重点设防, 设计合理使用年限为25年;

四、工程外装修详立面图: 屋面防水等级为II级;

五、墙体: 1、除特别注明外, 墙体采用240厚混凝土普通实心砖 (或当地建设主管部门批准使用的其它砖)。

2、墙身防潮: 水平防潮层: 砖砌体在室内地坪±0.00以下60mm处做20厚1:2防水水泥砂浆防潮层 (加3~5%防水剂)。垂直防潮层: 当室内墙身两侧地面有高差时, 在邻土的一侧做20厚1:2防水水泥砂浆防潮层, 以保证防潮层的连续性。当防潮层部位遇有钢筋混凝土基础梁或圈梁时, 可不另做防潮层。凡砌块墙体与钢筋砼梁、柱接缝处均加设300宽耐碱玻纤网格布, 以防墙体开裂。砌体配筋及其与柱的连接构造详见结施图。

六、工程内装修:

1、雷管库内地面应采用导静电橡胶板并接地, 做法参12J304, P107-DE4, 在不发火地面上铺铜丝并接地, 铜丝上辅导静电橡胶板面层。

2、踢脚板: 不发火水泥石屑150高: 详12J304, P181-①;

3、墙面: 双飞粉墙面, 做法详13J502-1, P35-B04-②;

4、顶棚: 双飞粉顶棚, 做法详13J502-1, P35-④;

5、外墙装修颜色见建筑施工图标注, 外墙防水涂料墙面, 做法详见10J121, PA-1-A1型;

6、门和钢百页通风均刷防锈漆二道, 浅灰色调和漆三道。

七、通风口内设置木质推拉活动防护板, 面刷防火涂料。

八、库房位置及高程总平面布置图。

九、库房内设温度计及湿度计, 库房门口显要位置挂牌 (注明库房及产品名称、危险等级、计算药量、定员等)。

十、库房前设装卸作业区, 运输车辆应停放在距库房门外2.5米以外。

十一、装车台正面应设减震缓冲装置 (可挂废旧汽车轮胎)。

门窗表

类型	设计编号	洞口尺寸(mm) 宽×高	数量(樘)		备注
			1	合计	
普通门	M-1	1800X2100	1	1	甲级防火防盗门, 带暗锁及外挂明锁
	M-2	1660X2100	1	1	百页通风钢门带纱, 上半部为纱网亮子
	M-3	1000X2100	1	1	甲级防火防盗钢板门, 带暗锁及外挂明锁
	M-4	950X2100	1	1	百页通风钢门带纱, 上半部为纱网亮子
普通窗	BY0403	450X300	300	7	钢百叶通风口, 详大样图
	C-1	1800X900	1800	2	白铝白玻推拉窗, 外装防盗栏及纱网
	C-2	900X900	1800	1	白铝白玻推拉窗, 外装防盗栏及纱网

以上门窗及外露金属件均带相应配件及锁具, 刷耐锈漆二度及灰色面漆二度;
窗内安装: 窗外加30*4角钢框, Φ16@110不锈钢防盗栏, 并能防鼠、鸟进入的钢板网及防蚊虫的不锈钢纱网;
钢板网网格尺寸不大于20mm*20mm, 不锈钢纱网网格不大于1.5mm*1.5mm;
防火防盗门应由有资质的专业厂家生产的定型产品;
M-1, M-2不能装门门槛, 室内与室外地坪应设置成斜坡;

C-1立面图 1:50 **C-2立面图 1:50** **BY0403立面图 1:50**

云南国防科技工业工程设计有限公司
YUNNAN DESIGN CO., LTD FOR
DEFENSE-RELATED SCIENCE, TECHNOLOGY AND INDUSTRY

审查专用章:
Special seal for review

出图章:
CNAUDRI PROJECT SEAL

注册执业章:
REGISTERED SEAL

二维码:
QR.CODE

无本公司专属二维码图纸均属盗用

建设单位:
CLIENT

丹东丹银矿冶有限责任公司

项目名称:
PROJECT NAME

辽宁省丹东市凤城市青城子镇杨树村民用爆炸物品储存库

子项目:
SUB PROJECT

(102) 雷管库

图名:
DRAWING TITLE

平面图 设计说明 门窗表 大样详图

业务号:
PROJECT No.

2022MB-0XX

项目负责人: 丁小虎

审定人: 张乐

审核人: 丁小虎

专业负责人: 丁小虎


校对人: 张义成

设计人: 杨丽梅


阶段: 施工图 **专业:** 建筑

比例: 1:100 **日期:** 2022. 11


图号: JS-4DDDKYLND0FCQCYZSCMB-2/01 **页数:** 13

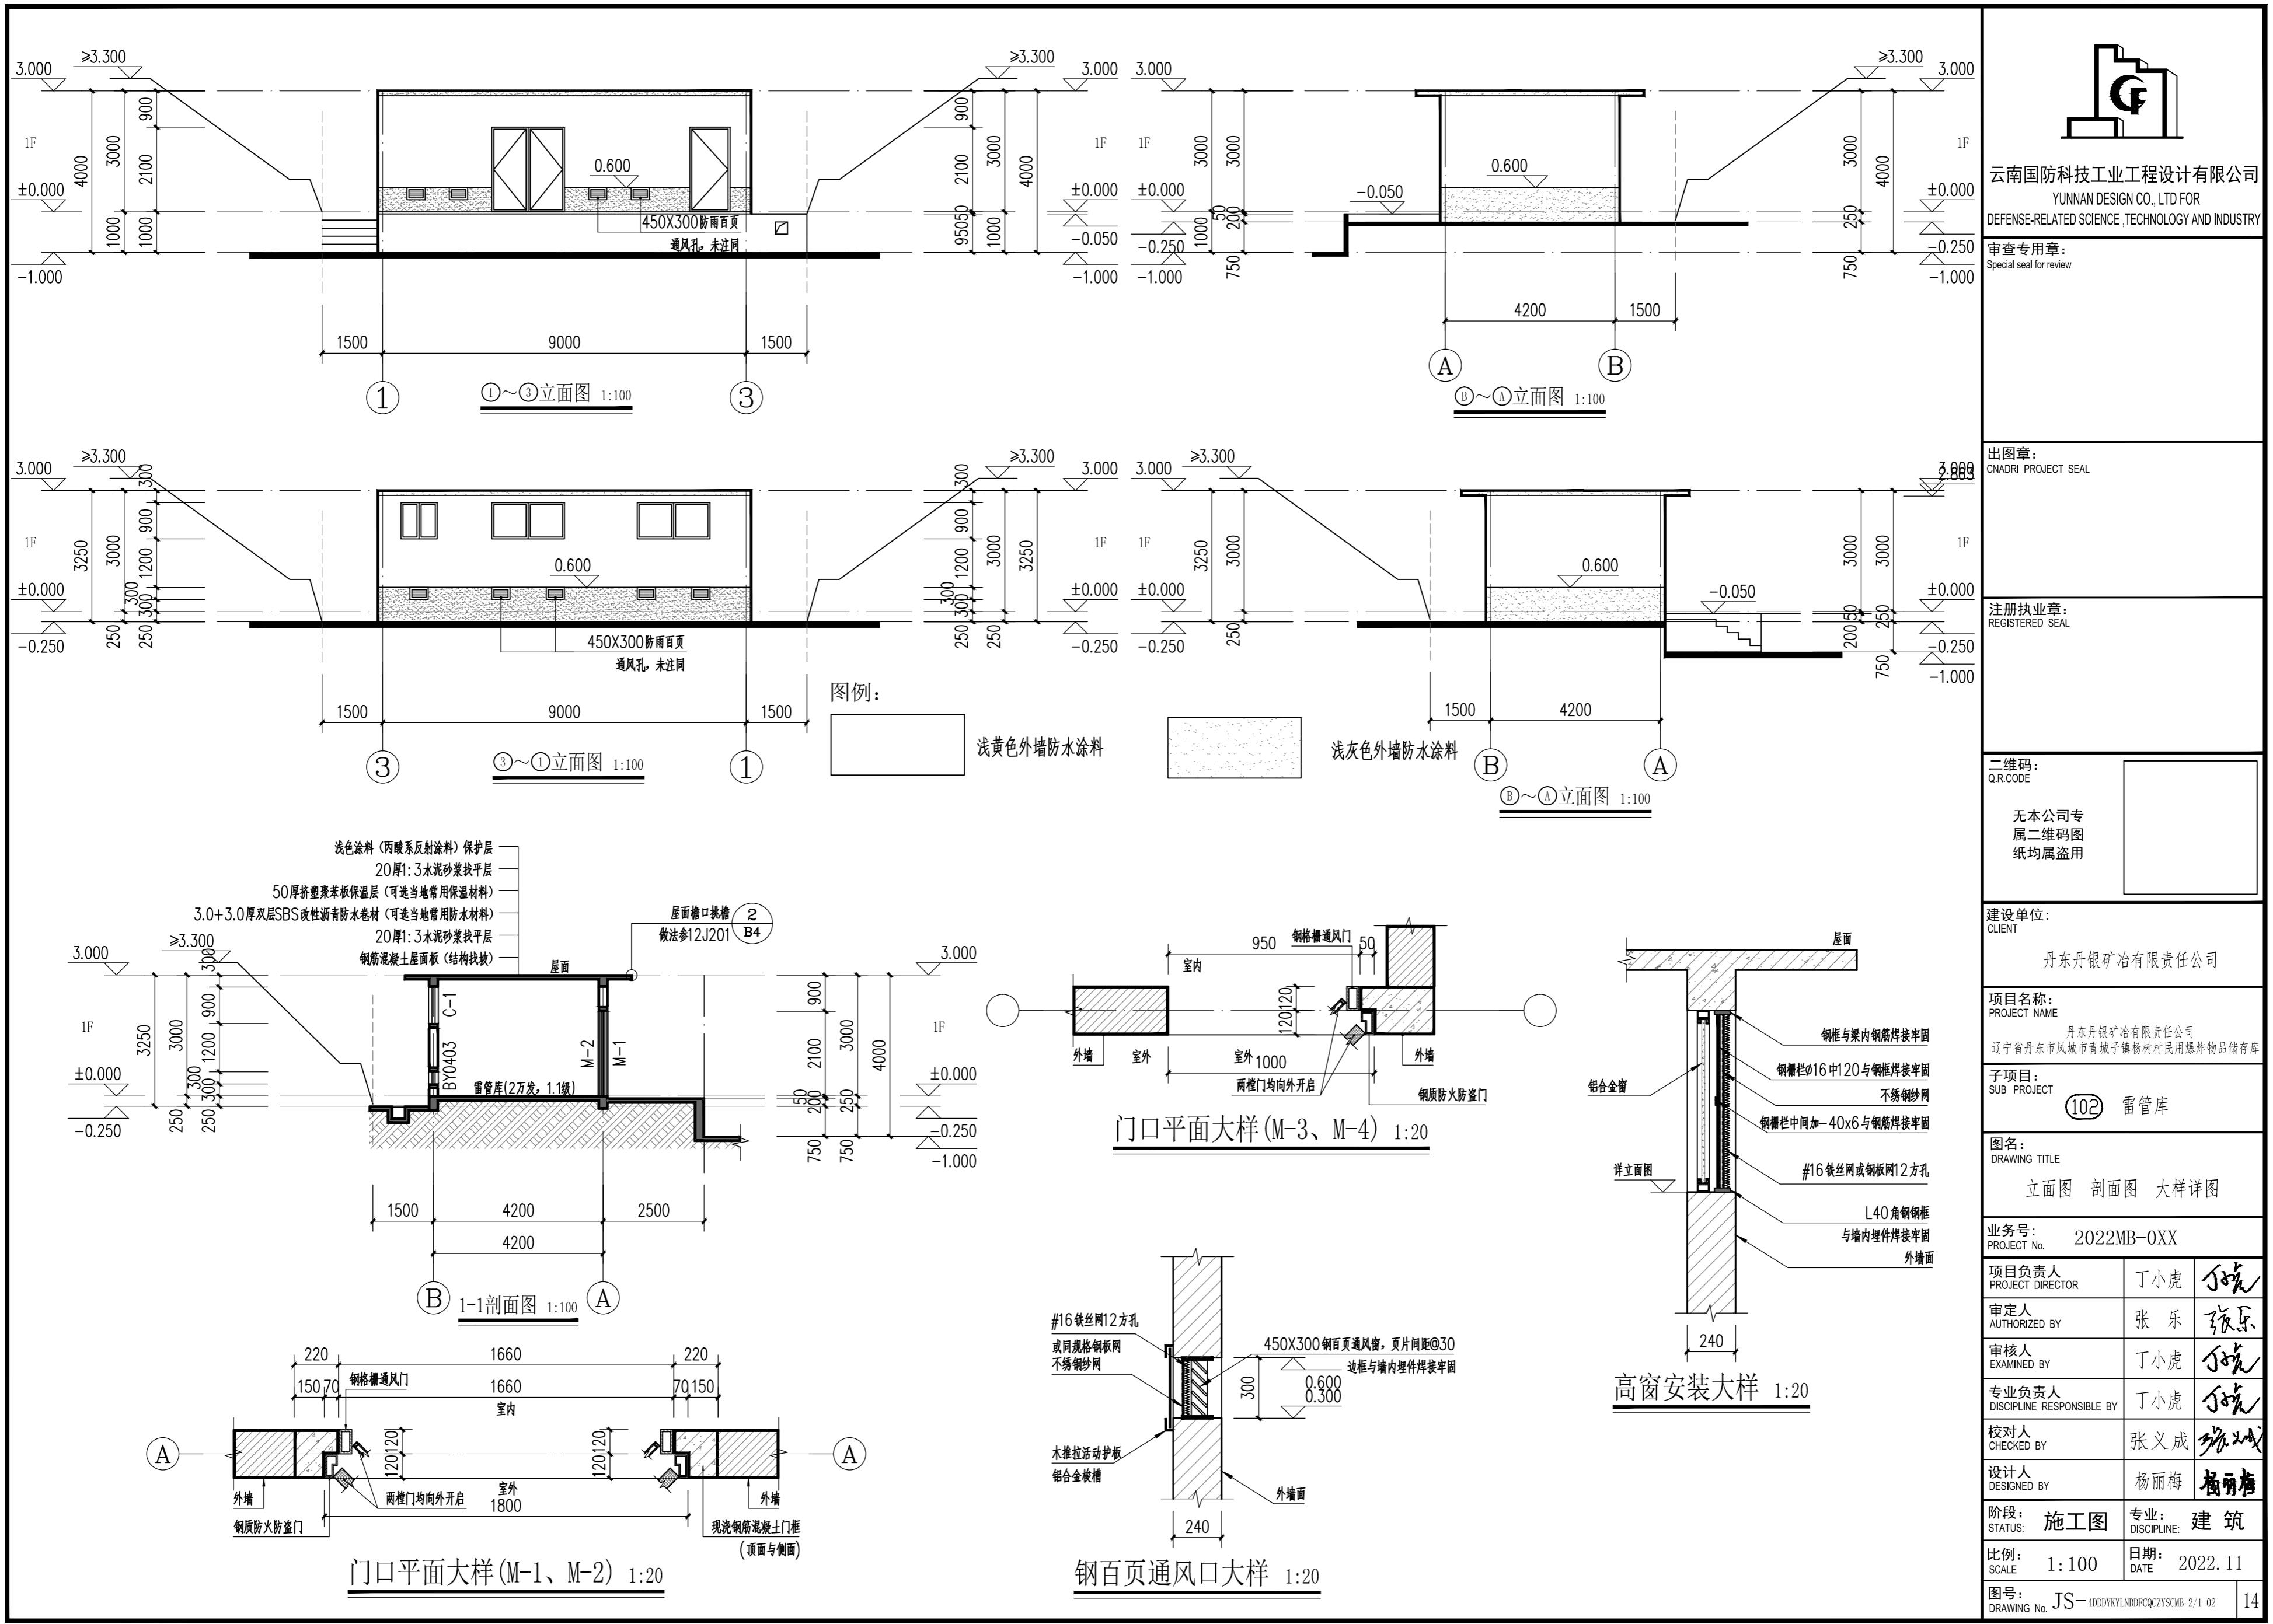

本图未经我公司书面同意不得复印搬抄

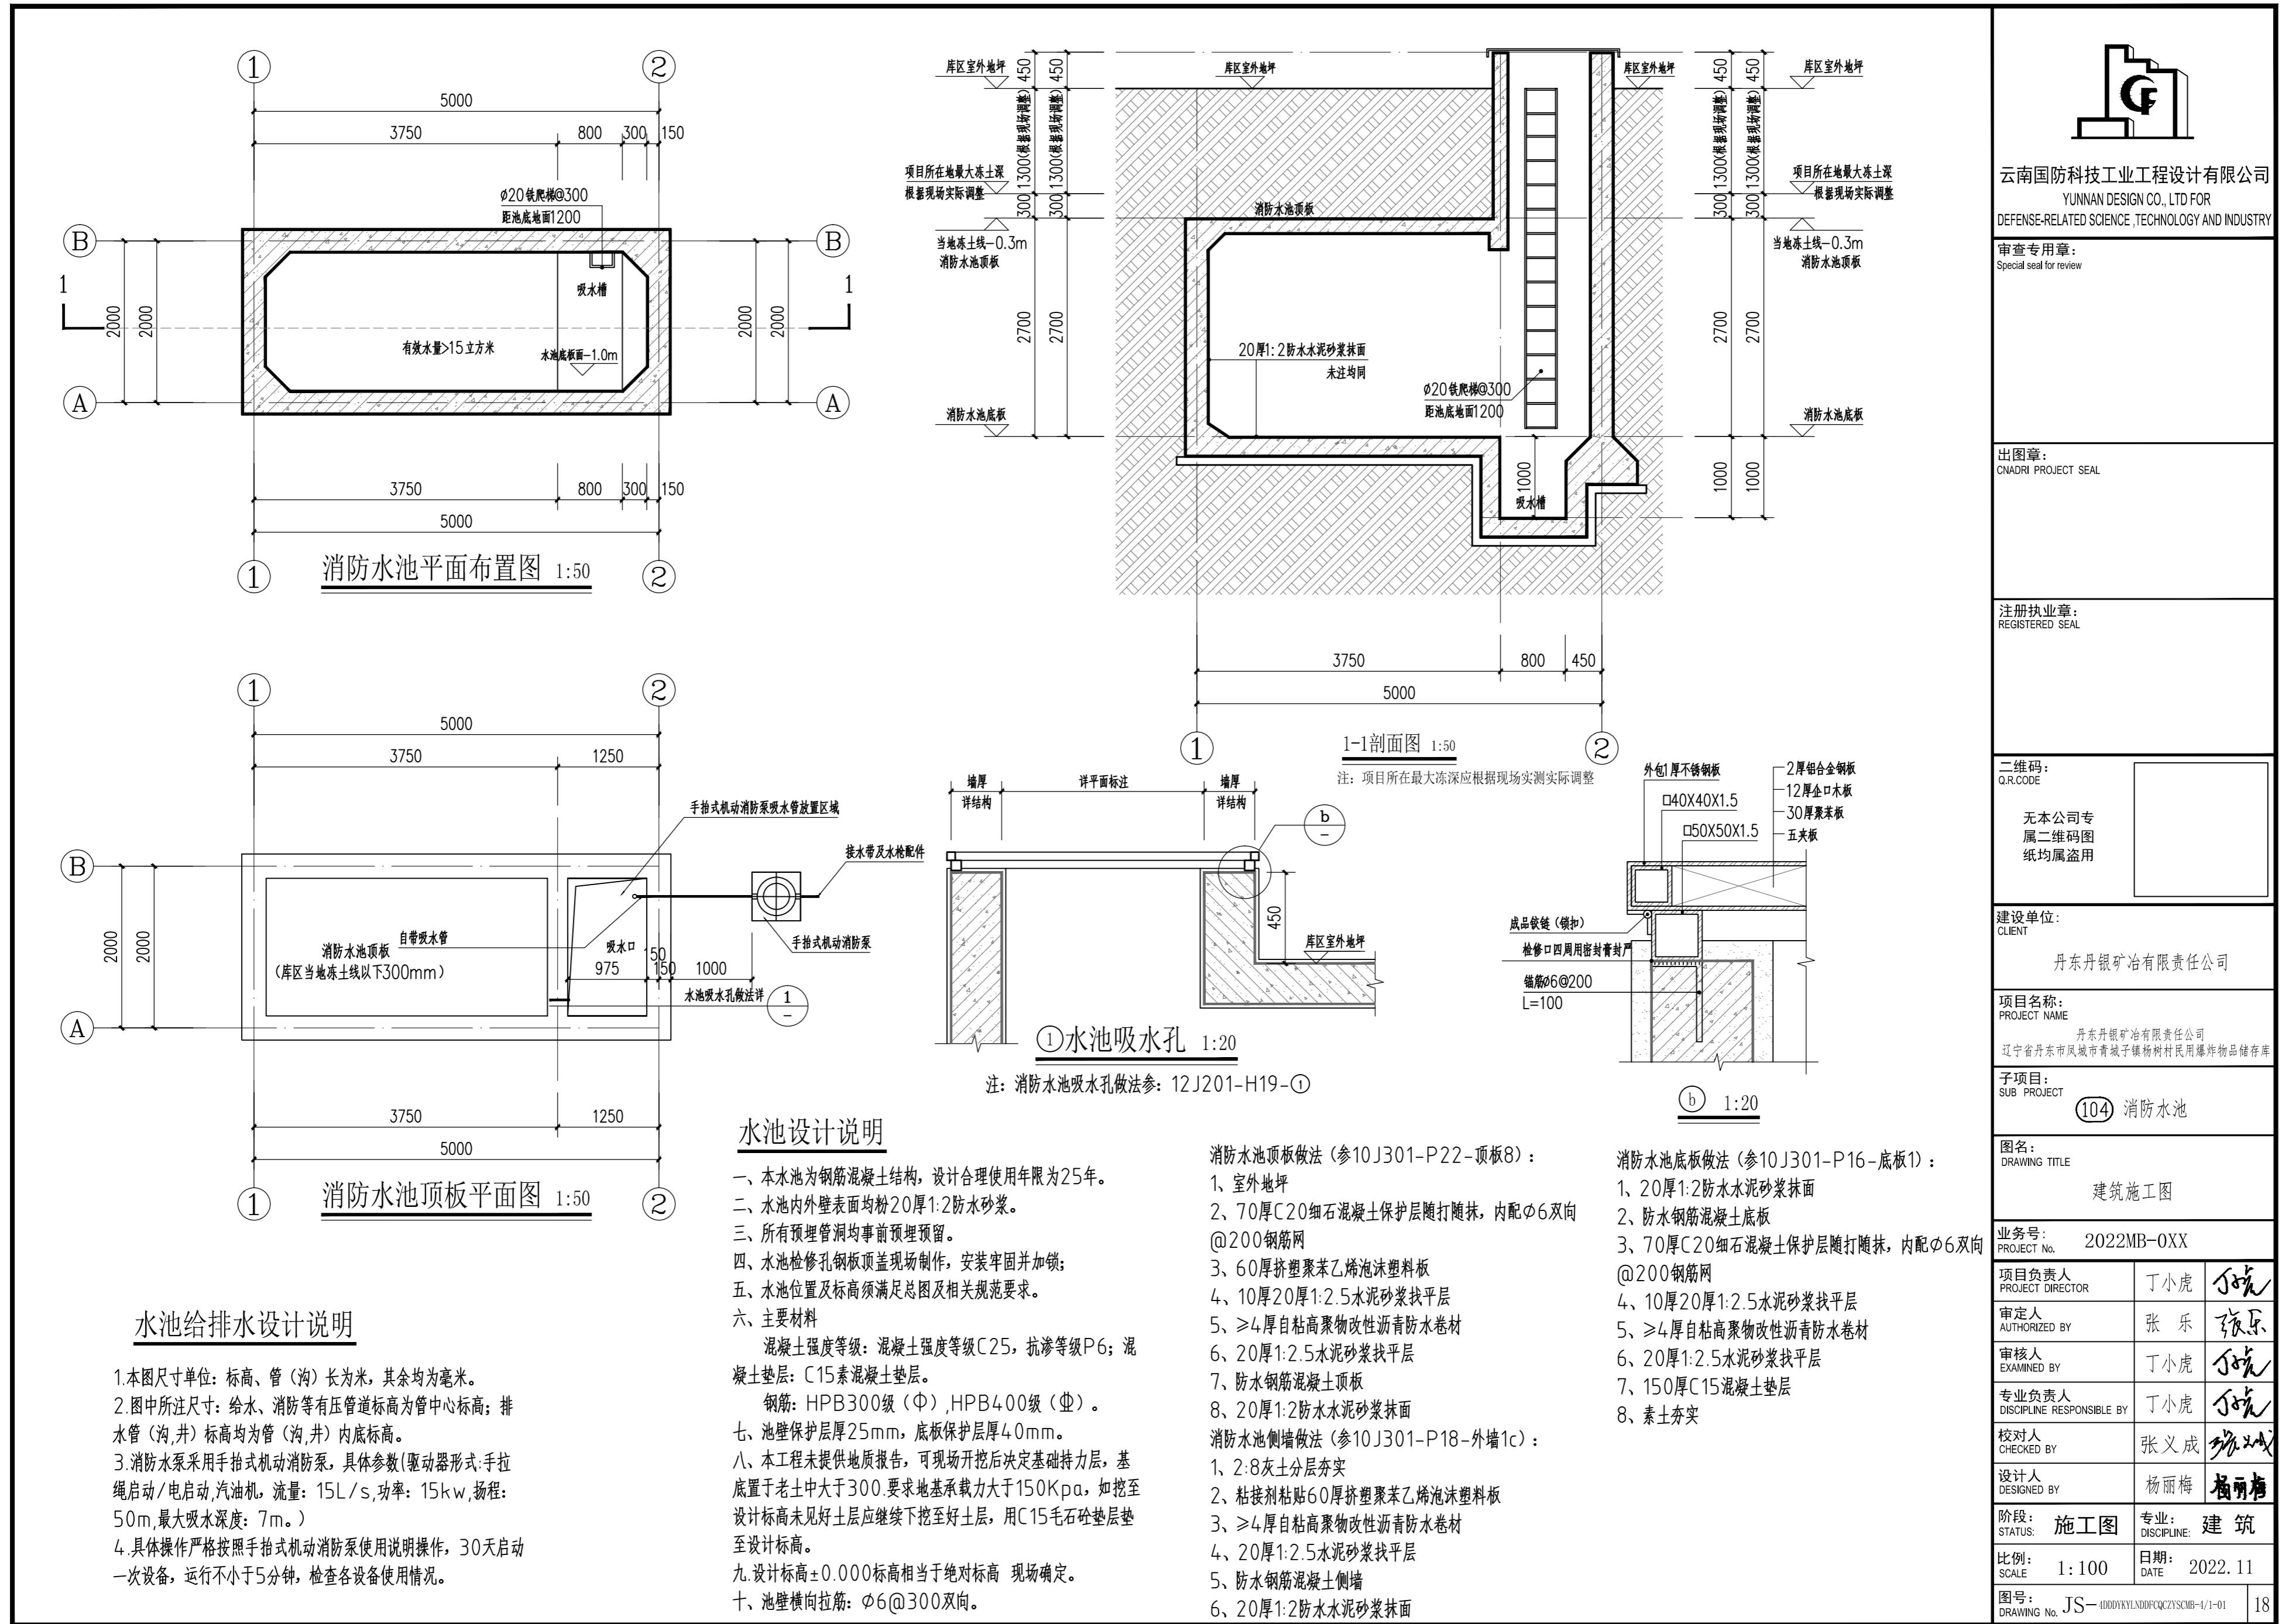


本图未经我公司书面同意不得复印搬抄

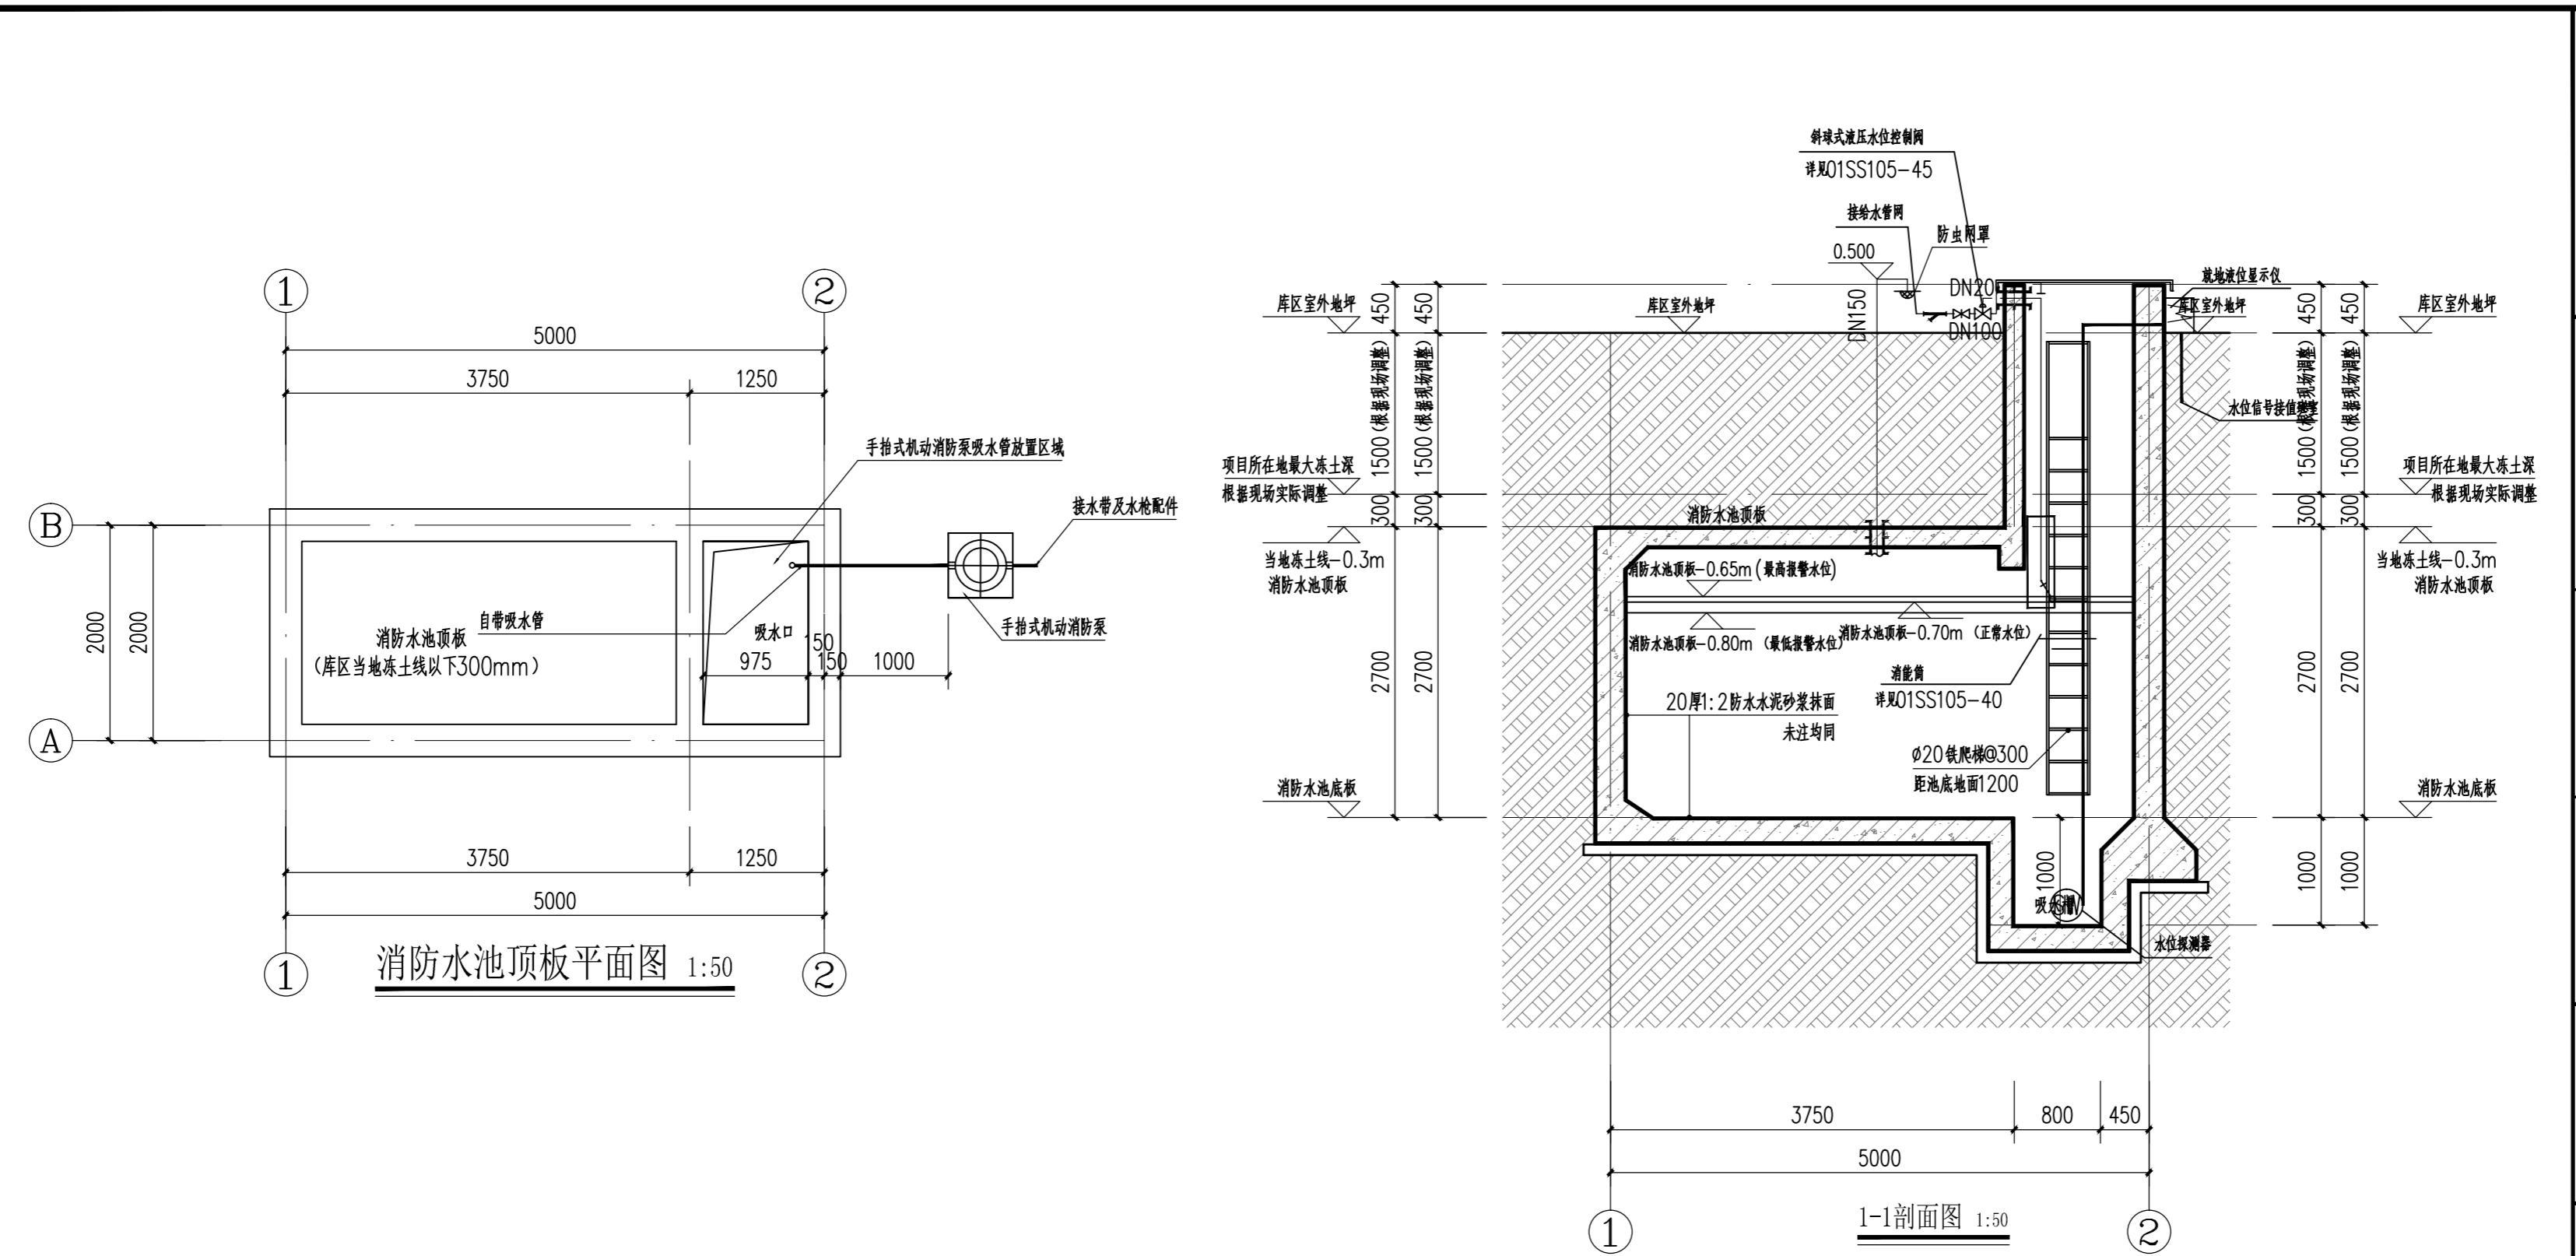

设计说明

1. 本图尺寸单位：标高、管（沟）长为米，其余均为毫米。
 2. 图中所注尺寸：给水、消防等有压管道标高为管中心标高；排水管（沟、井）标高均为管（沟、井）内底标高。
 3. 消水管采用内外壁镀锌的热镀锌钢管， $DN < 100$ 采用丝扣连接， $DN \geq 100$ 采用沟槽式卡箍连接。有压排水管采用焊接钢管，焊接。在安装阀门及其它管件或需要经常拆卸的部位采用法兰连接。
 4. 明设金属管道应进行普通防腐处理，埋地金属管道刷冷底子油二道，沥青二道。
 5. 阀门在安装前应按规定作耐压强度的抽样试验，安装在主管上的阀门应逐个作强度和严密性试验，试验压力与阀门出厂规定压力相同。
 6. 给水、消防管道在系统运行前必须用水冲洗，冲洗流速不小于 2.0m/s ，直至出口水色和透明度与进水目测一致为合格。
 7. 管道试压：消防管道试验压力为 1.4MPa ；有压排水管道试验压力为 0.6MPa 。
 8. 消防水池做法详消防水池详图。
 9. 电气施工应配合设备施工，按要求预埋电力电缆。
 10. 管道穿越池壁处均需设置防水套管，做法详02S404《防水套管》。
 11. 未经说明处均按现行国家有关规范及规程处理。

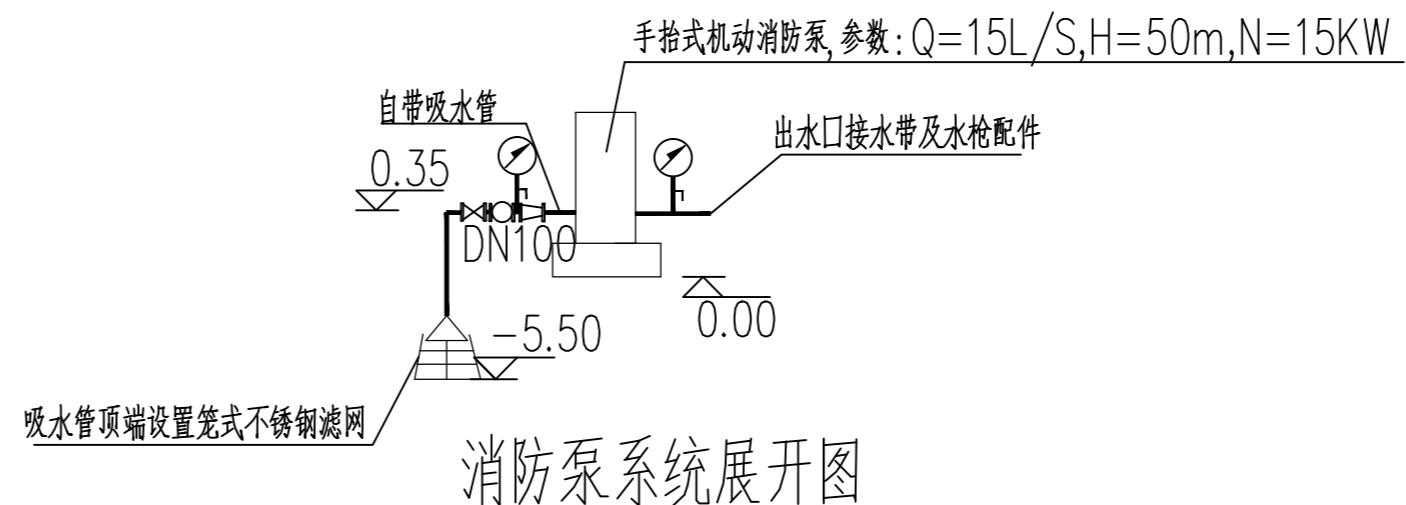

云南国防科技工业工程设计有限公司

YUNNAN DESIGN CO., LTD FOR
DEFENSE-RELATED SCIENCE, TECHNOLOGY AND INDUSTRY

审查专用章:

Special seal for review

出图章:

CNADRI PROJECT SEAL

本图没加盖单位出图章无效

注册执业章:

REGISTERED SEAL

二维码:

Q.R.CODE

无本公司专
属二维码图
纸均属盗用

建设单位:

CLIENT

丹东丹银矿冶有限责任公司

项目名称:

PROJECT NAME

丹东丹银矿冶有限责任公司

辽宁省丹东市凤城市青城子镇杨树村民用爆炸物品储存库

子项目:

SUB PROJECT

(104) 消防水池

图名:

DRAWING TITLE


给排水平面图


业务号: 2022MB-0XX
PROJECT No.

项目负责人 PROJECT DIRECTOR	丁小虎	丁小虎
审定人 AUTHORIZED BY	张乐	张乐
审核人 EXAMINED BY	王毅	王毅
专业负责人 DISCIPLINE RESPONSIBLE BY	张祖涛	张祖涛
校对人 CHECKED BY	张祖涛	张祖涛
设计人 DESIGNED BY	邓文涛	邓文涛
阶段: STATUS:	施工图	专业: DISCIPLINE: 给排水
比例: SCALE	1:100	日期: DATE 2022.11


图号: DRAWING No. 5DDDYKYLNDDFCQCZYSMB-4/-01

20

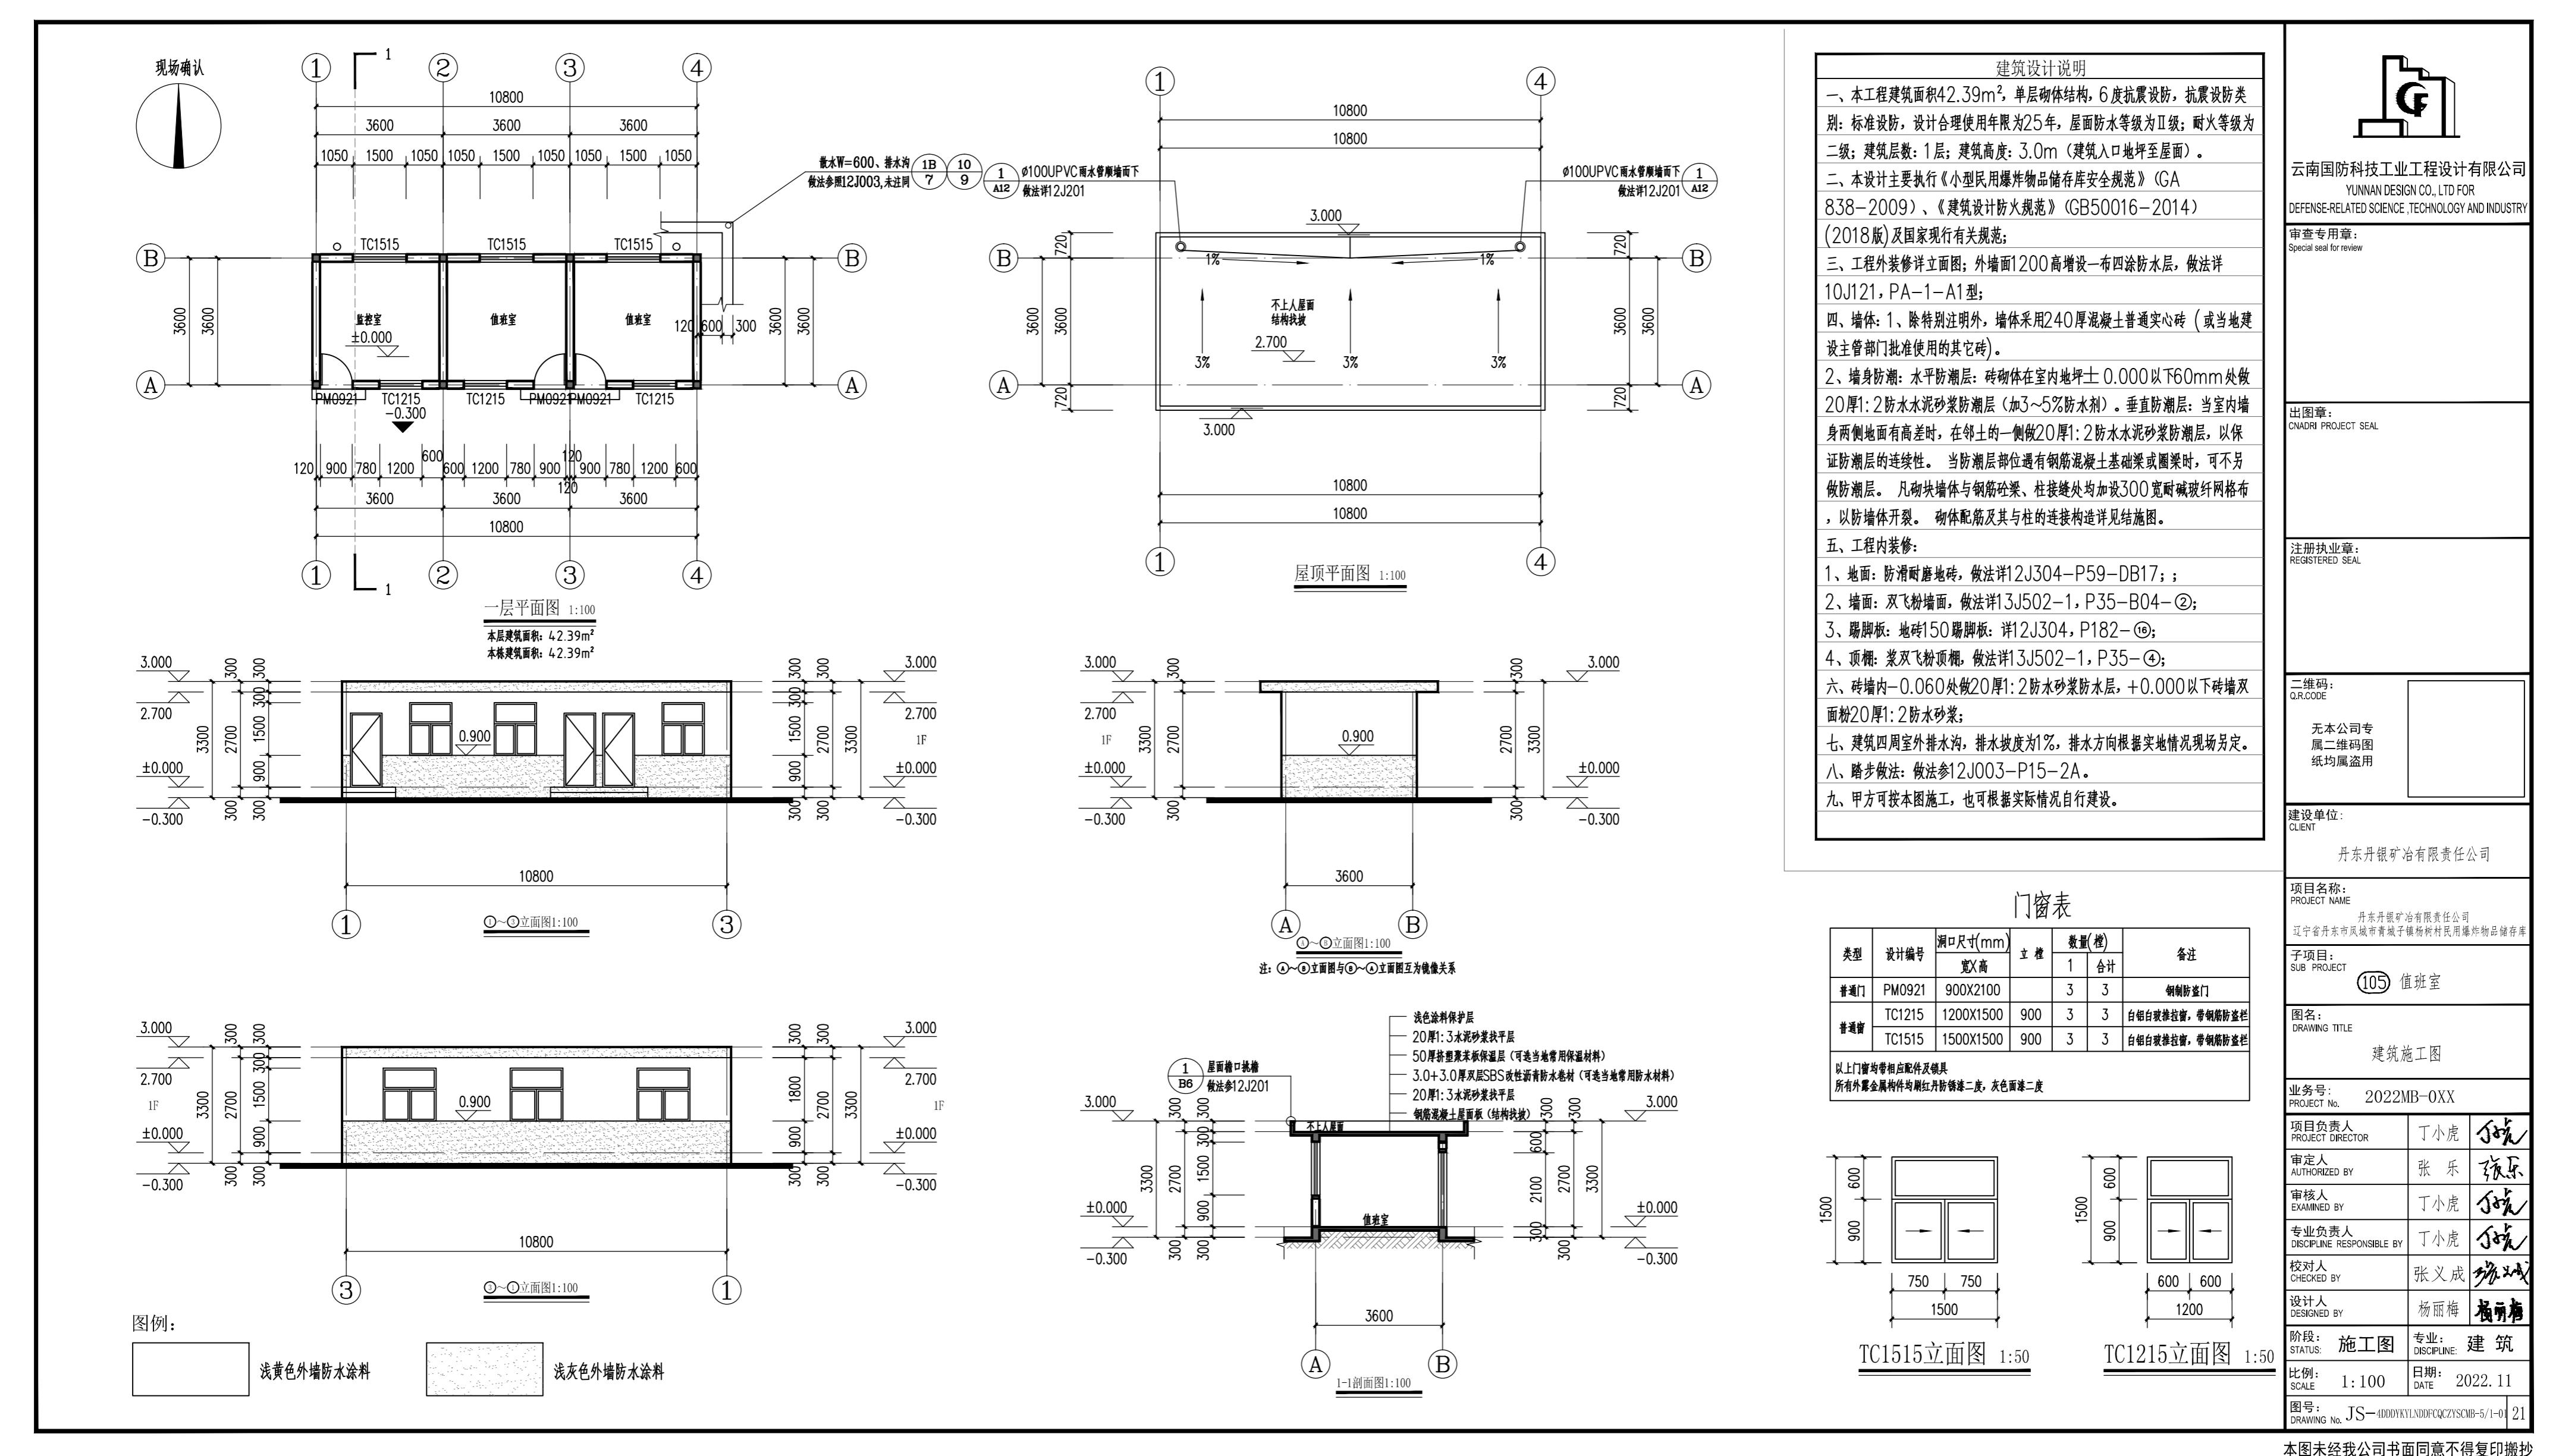


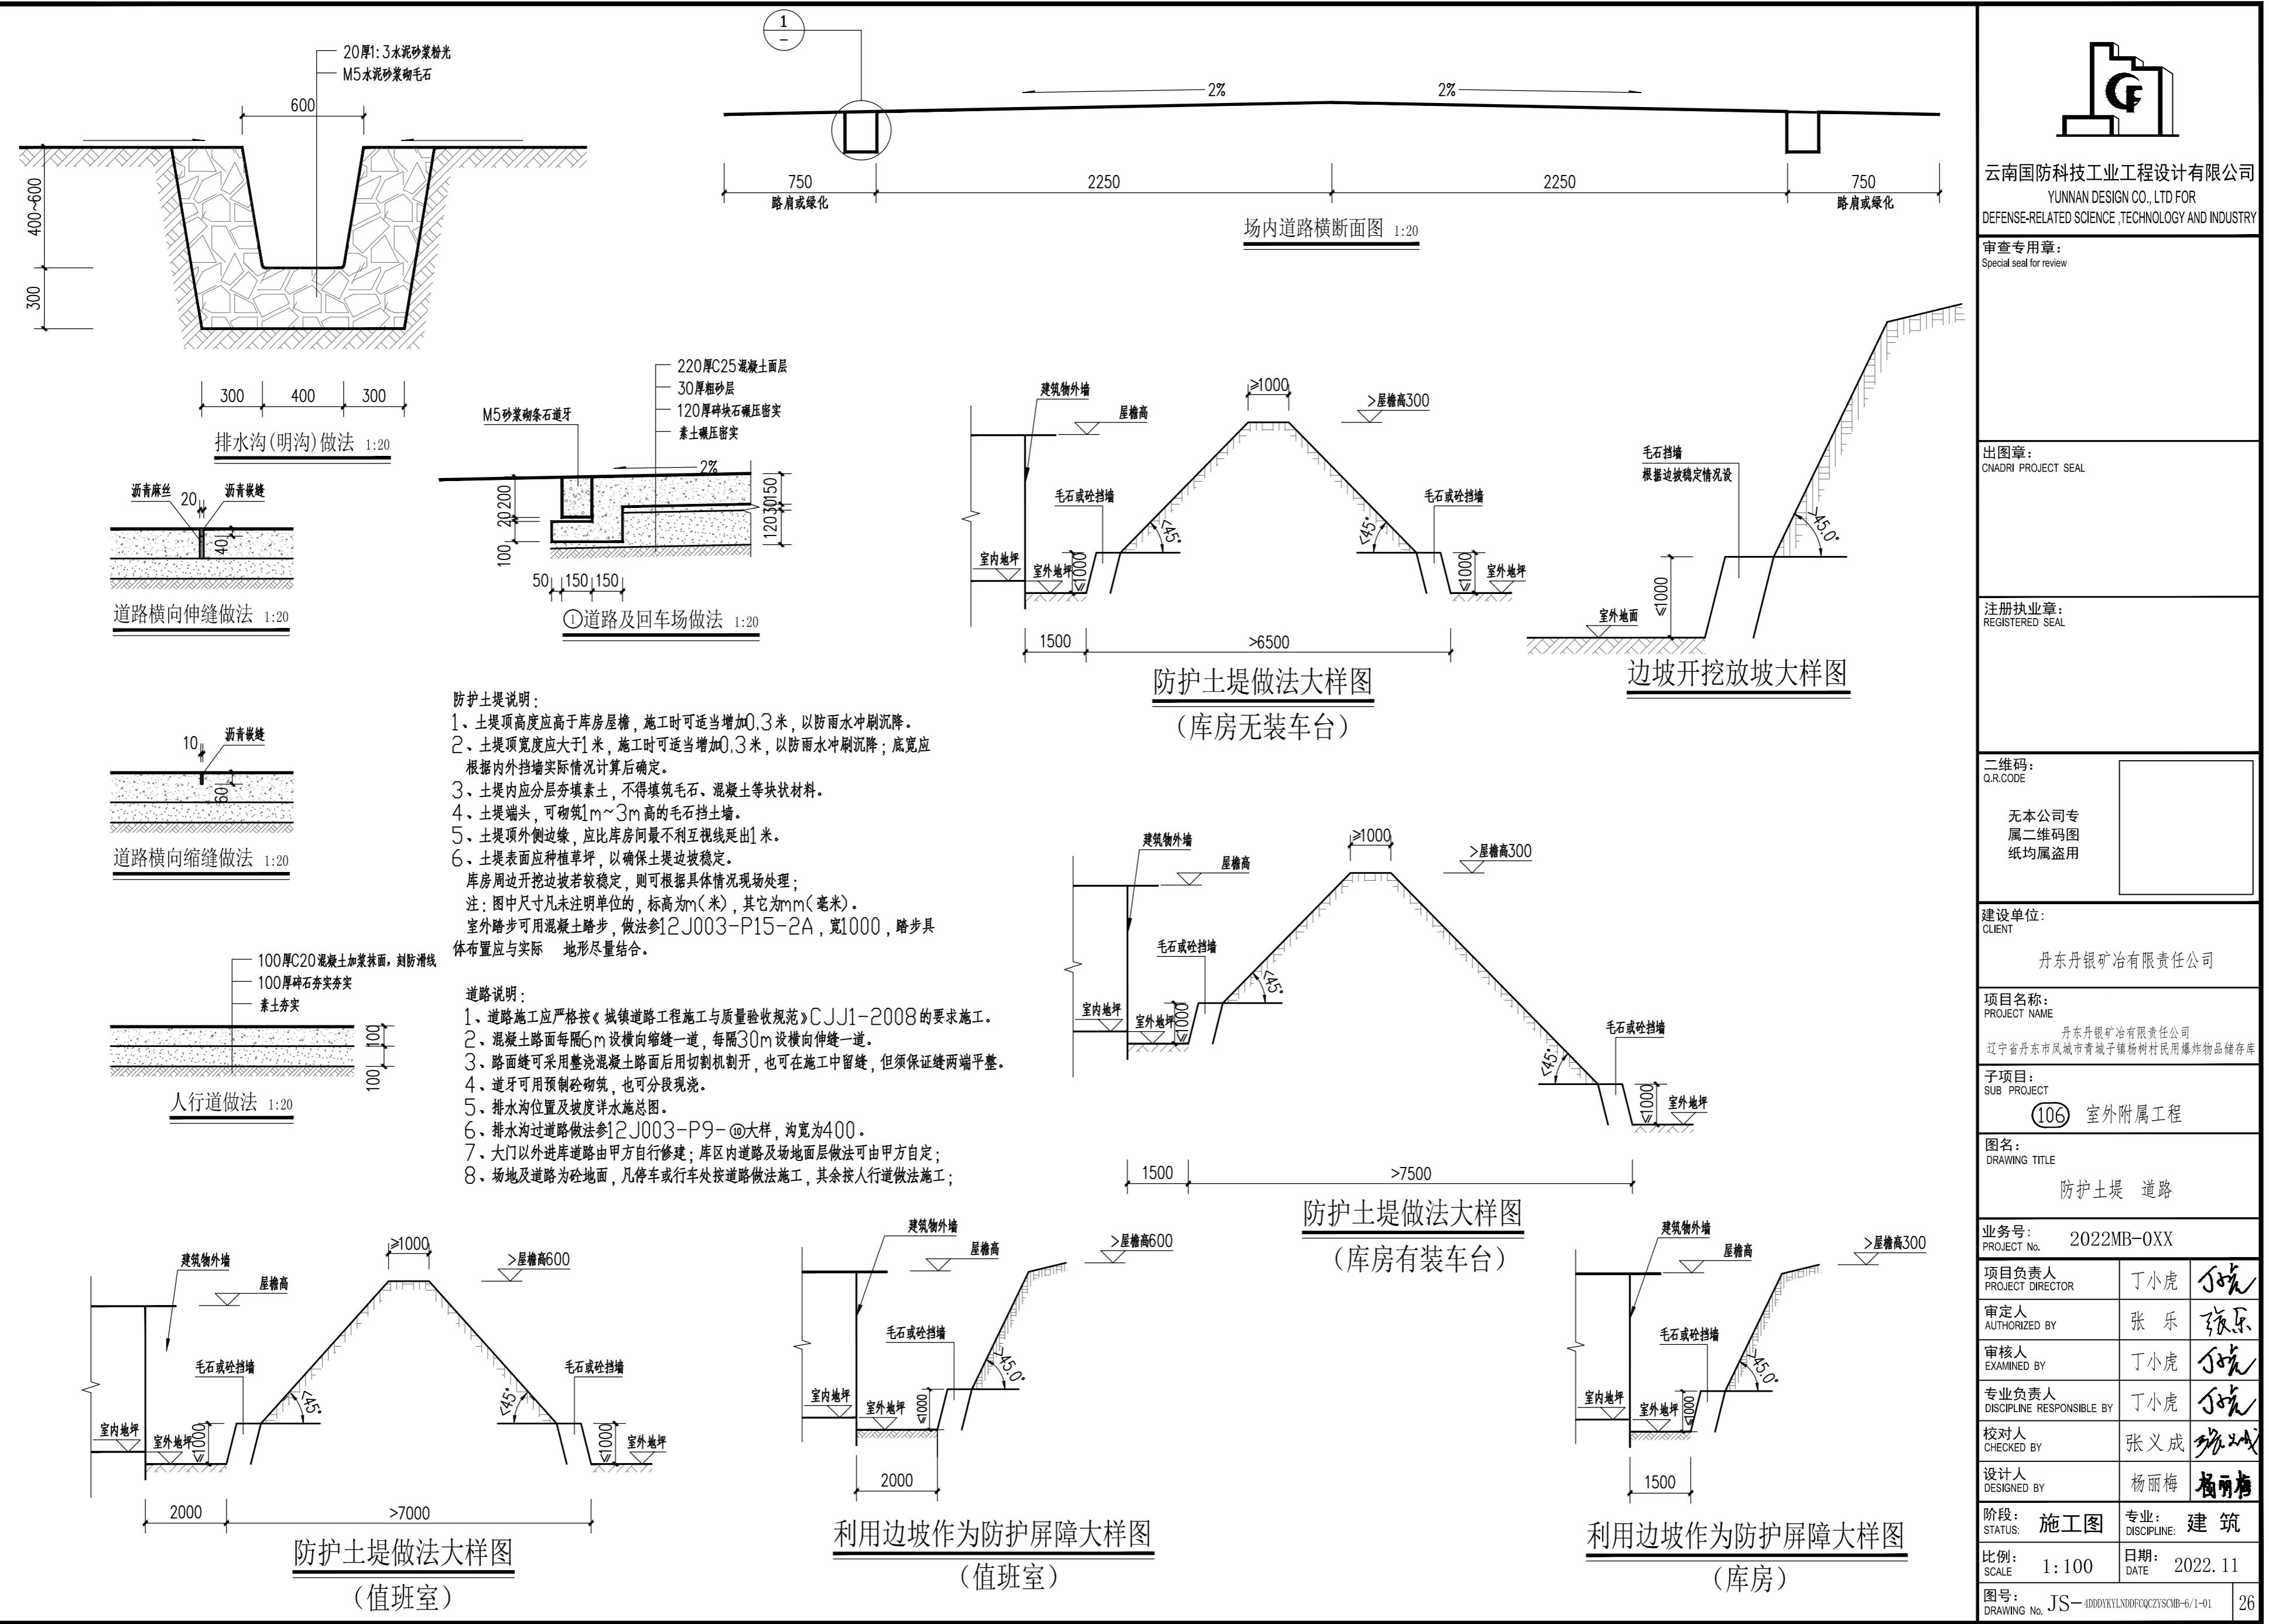

本图未经我公司书面同意不得复印搬抄

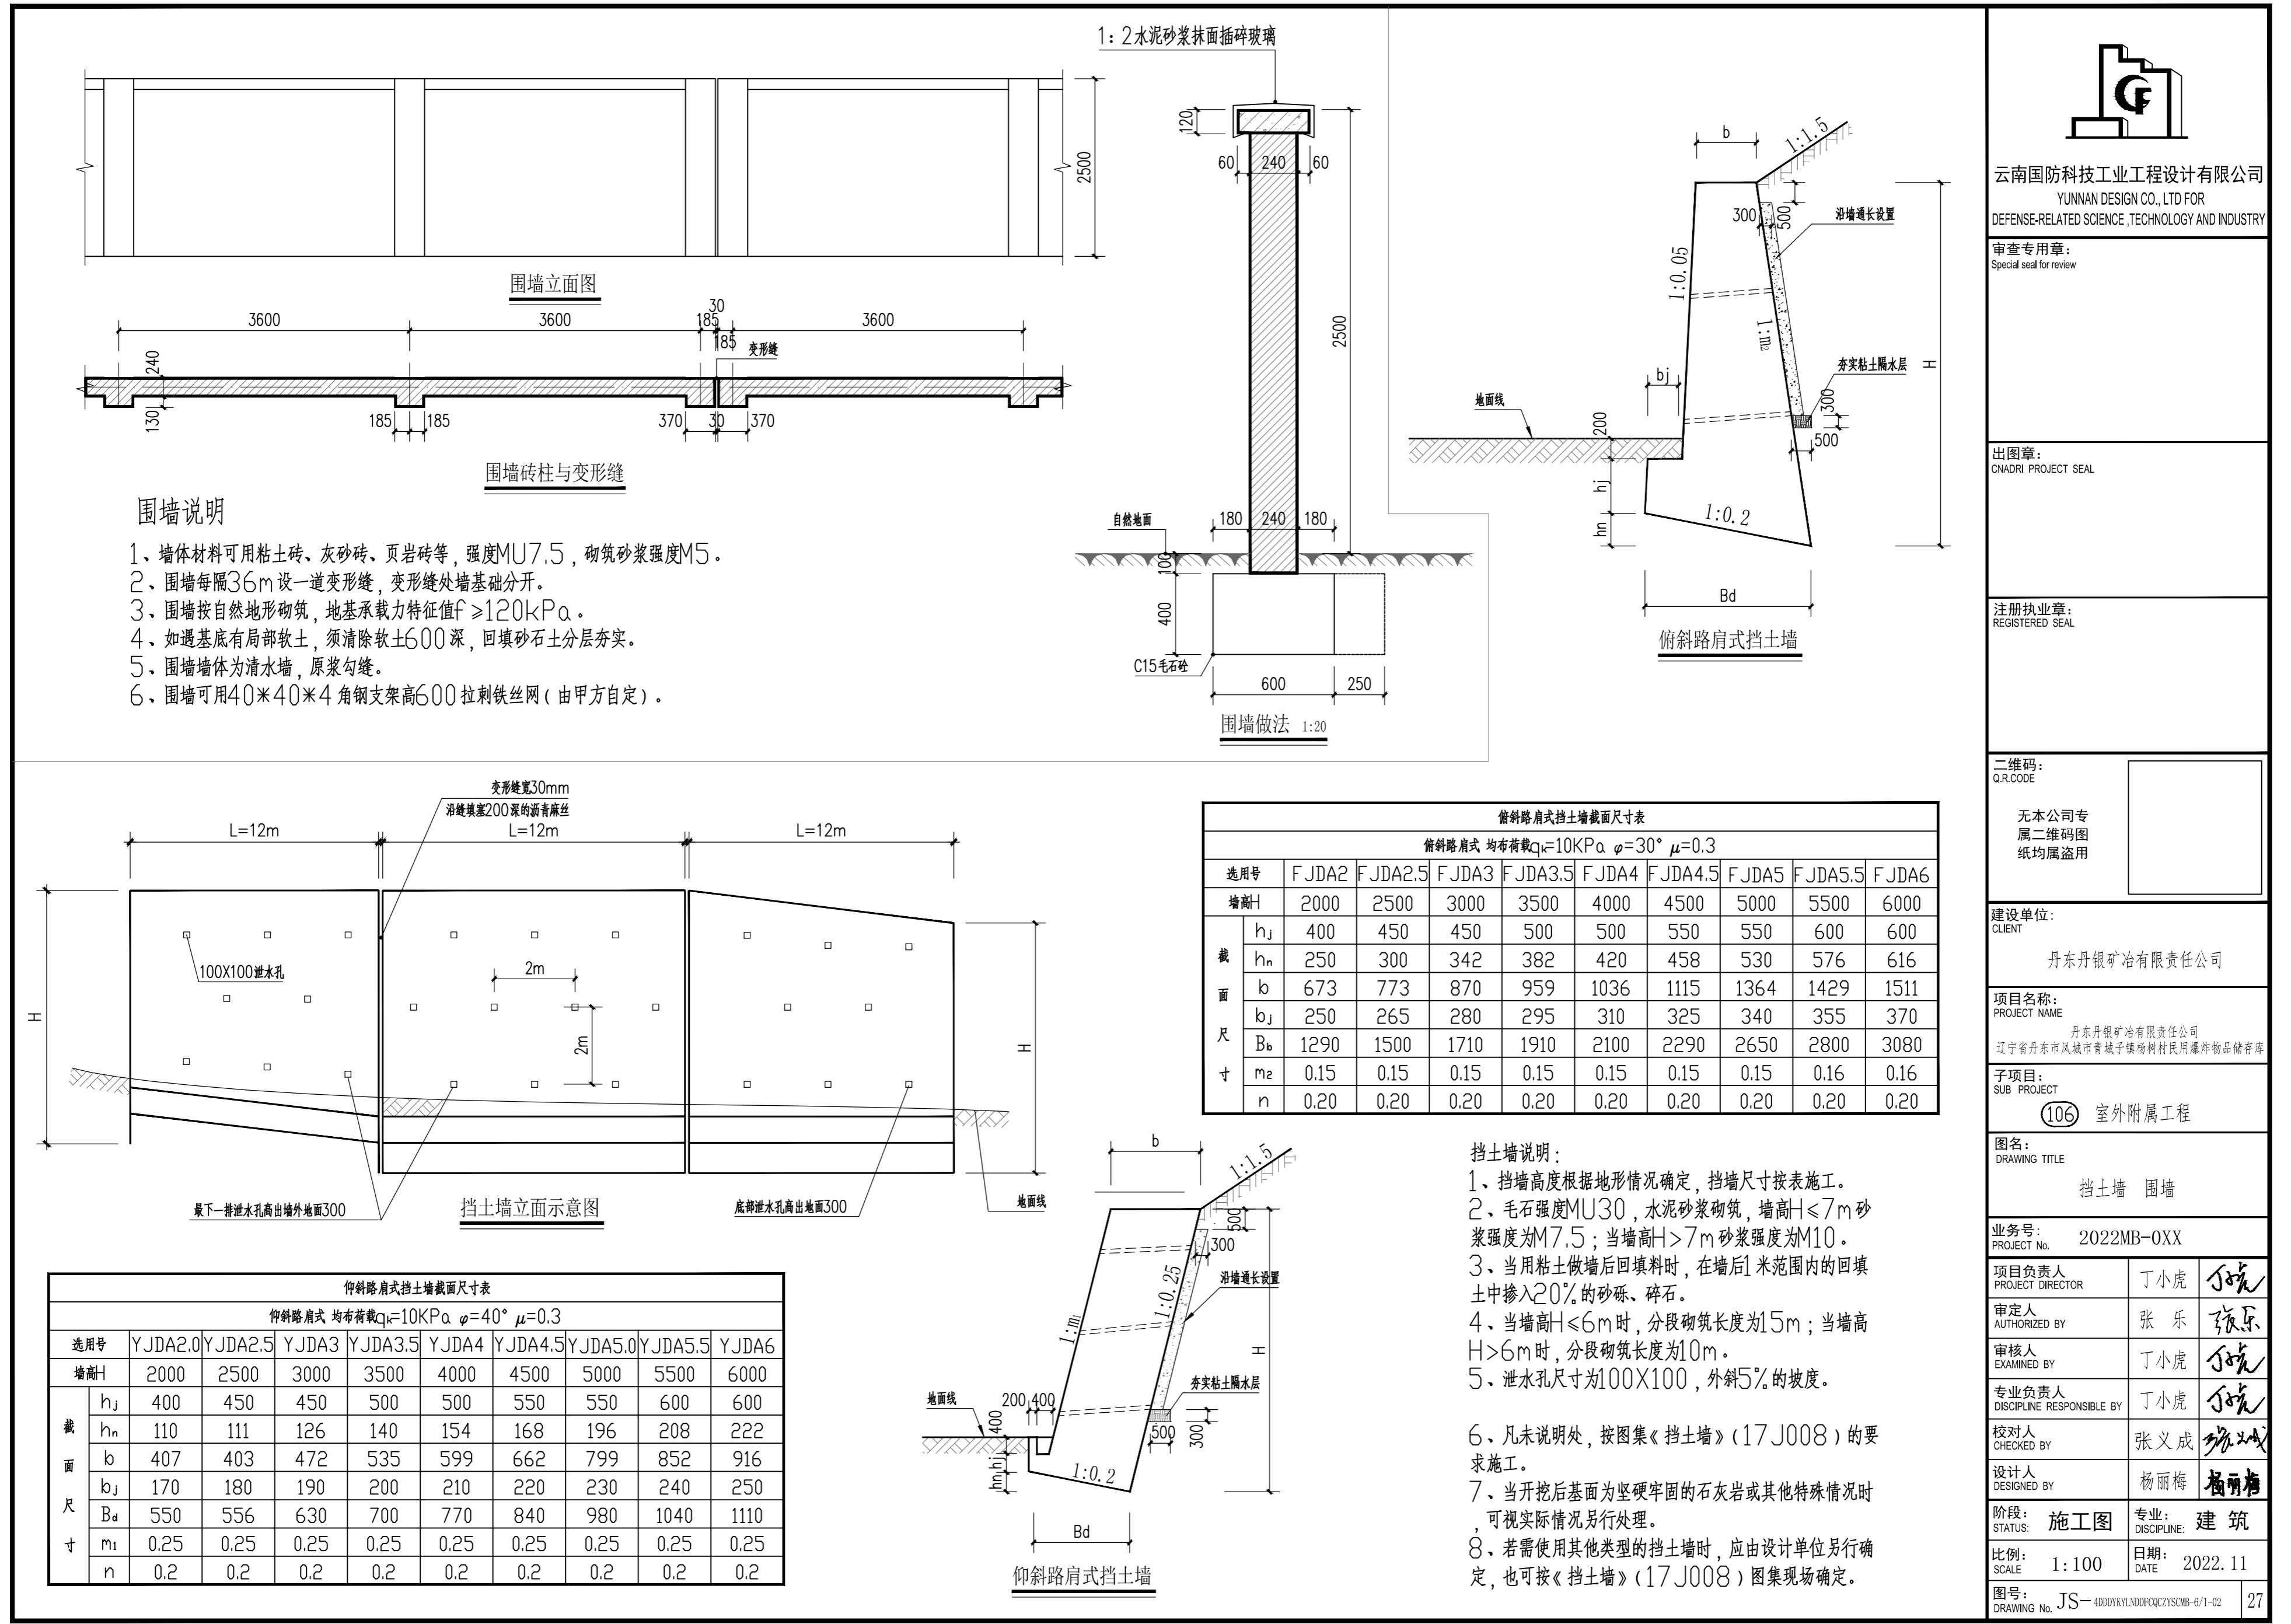

本图未经我公司书面同意不得复印搬抄

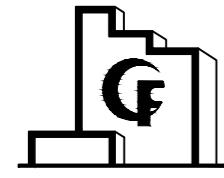

云南国防科技工业工程设计有限公司
YUNNAN DESIGN CO., LTD FOR
DEFENSE-RELATED SCIENCE, TECHNOLOGY AND INDUSTRY

审查专用章:
Special seal for review

出图章:
CNAUDRI PROJECT SEAL

注册执业章:
REGISTERED SEAL

二维码:
Q.R.CODE

无本公司专
属二维码图
纸均属盗用

建设单位:
CLIENT

丹东丹银矿冶有限责任公司

项目名称:
PROJECT NAME
丹东丹银矿冶有限责任公司
辽宁省丹东市凤城市青城子镇杨树村民用爆炸物品储存库

子项目:
SUB PROJECT
⑩6 室外附属工程

图名:
DRAWING TITLE
大门

业务号:
PROJECT No. 2022MB-0XX

项目负责人:
PROJECT DIRECTOR 丁小虎

审定人:
AUTHORIZED BY 张乐

审核人:
EXAMINED BY 丁小虎

专业负责人:
DISCIPLINE RESPONSIBLE BY 丁小虎


校对人:
CHECKED BY 张义成

设计人:
DESIGNED BY 杨丽梅


阶段:
STATUS: 施工图 专业:
DISCIPLINE: 建筑

比例:
SCALE 1:100 日期:
DATE 2022.11

图号:
DRAWING No. JS-4BDDYKYLND0FCQCZYSMB-6/1-03 28

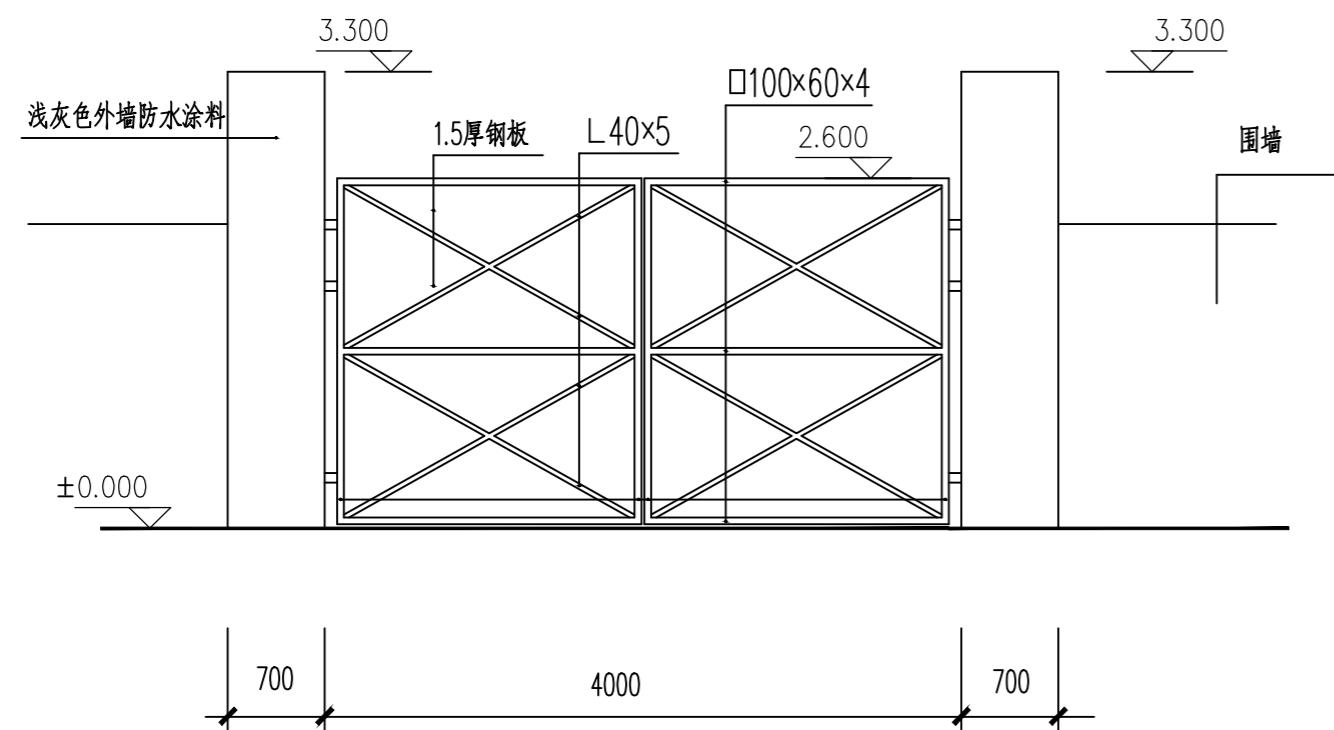


大门正立面图

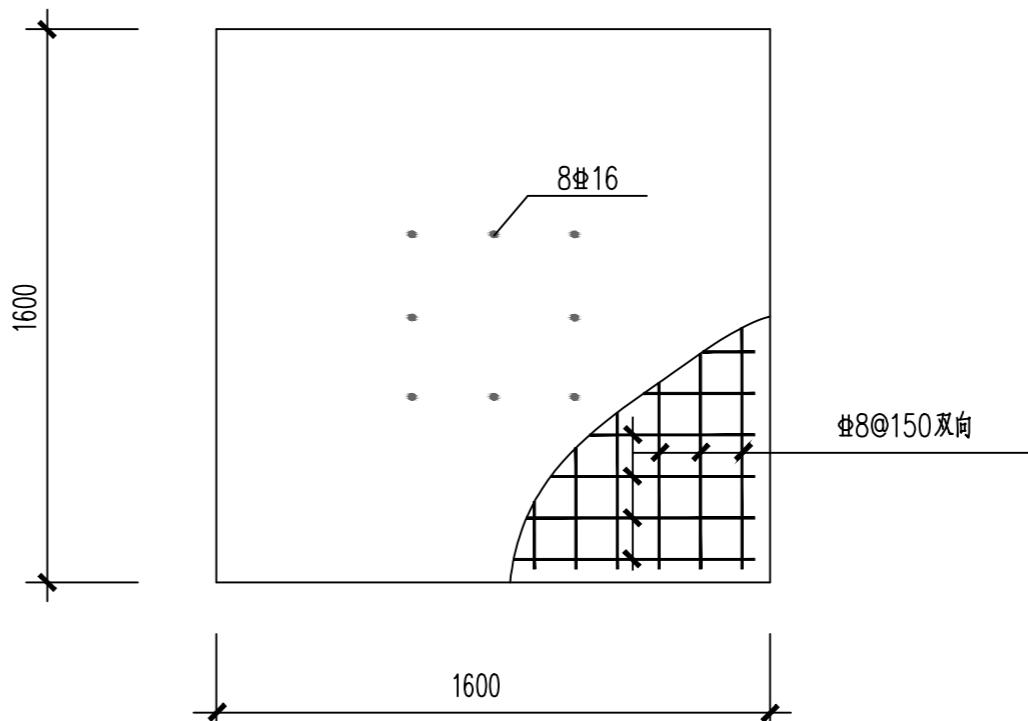

基础平面图

说明

大门节点大样参照15J001-P11。
大门红丹打底二度，银粉漆二度罩面；
砼C20；
基底若遇软土，应另处理。
甲方也可根据自身要求另按其他形式建造。

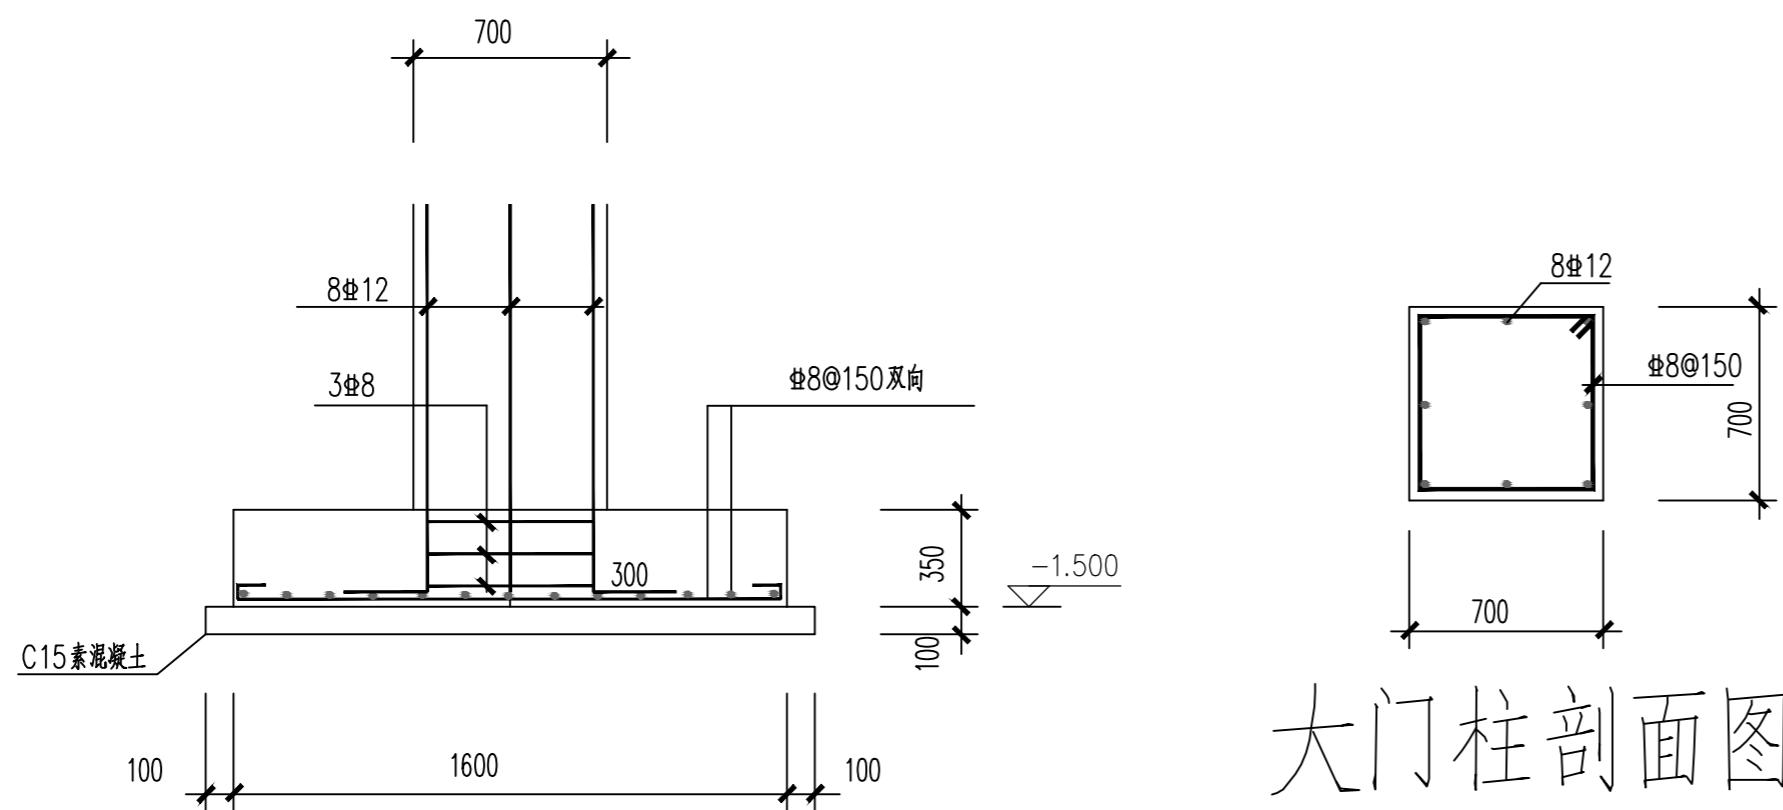

大门柱剖面图

基础剖面图

